

| | | | | | | | | | | |
|----------------------------------|----|--|-----|---------------------|------|--|-------|---------|-------|--|
| 文書登録番号 | 調査 | | | 設計者 | | | | 検査者 | | |
| 七復第18-334号 | 町長 | | 副町長 | | 財政課長 | | 課長 | | | |
| 事業場所 七ヶ浜町菖蒲田浜 花渕浜 代ヶ崎浜 | | | | | | | | 地内 | | |
| 平成 30 年度 被災市街地復興土地地区画整理事業防犯灯設置工事 | | | | | | | | 実施設計仕様書 | | |
| 事業費 金 円也 内消費税 円也 | | | | 「仕様概要・その他」 | | | | | | |
| | | | | 防犯灯設置工事 | | | 合計 | | 73 箇所 | |
| 期間 自 至 平成31年3月29日 | | | | 菖蒲田浜地区① (LED・20VA) | | | 2 箇所 | | | |
| | | | | 菖蒲田浜地区② (LED・10VA) | | | 13 箇所 | | | |
| | | | | 花渕浜地区① (LED・20VA) | | | 6 箇所 | | | |
| | | | | 花渕浜地区② (LED・10VA) | | | 15 箇所 | | | |
| | | | | 代ヶ崎浜A地区① (LED・20VA) | | | 6 箇所 | | | |
| | | | | 代ヶ崎浜A地区② (LED・10VA) | | | 6 箇所 | | | |
| | | | | 代ヶ崎浜B地区① (LED・20VA) | | | 8 箇所 | | | |
| | | | | 代ヶ崎浜B地区② (LED・10VA) | | | 17 箇所 | | | |
| | | | | 起 工 理 由 | | | | | | |
| | | | | | | | | | | |
| | | | | | | | | | | |
設計内訳書 (本01)

| 工事名 | 平成30年度 被災市街地復興土地区画整理事業防犯灯設置工事 | | | | 事業区分 工事区分 | 電気通信設備 電気設備 | |
|-----------------|---|----|----|----|--------------|----------------|------|
| 工事区分・工種・種別・細別 | 規格 | 単位 | 数量 | 単価 | 金額 | 数量・金額増減 | 摘要 |
| 電気設備 | | 式 | 1 | | | | |
| 道路照明設備工 | | 式 | 1 | | | | |
| 道路照明設備設置工 | | 式 | 1 | | | | |
| 防犯灯設置(菖蒲田浜地区①) | 型式(文字入力):LED防犯灯 (20VA) ,規格(文字入力):昼白色 電柱取付式 | 箇所 | 2 | | | | 単 1号 |
| 防犯灯設置(菖蒲田浜地区②) | 型式(文字入力):LED防犯灯 (10VA) ,規格(文字入力):昼白色 電柱取付式 | 箇所 | 13 | | | | 単 2号 |
| 防犯灯設置(花洲浜地区①) | 型式(文字入力):LED防犯灯 (20VA) ,規格(文字入力):昼白色 電柱取付式 | 箇所 | 6 | | | | 単 3号 |
| 防犯灯設置(花洲浜地区②) | 型式(文字入力):LED防犯灯 (10VA) ,規格(文字入力):昼白色 電柱取付式 | 箇所 | 15 | | | | 単 4号 |
| 防犯灯設置(代ヶ崎浜A地区①) | 型式(文字入力):LED防犯灯 (20VA) ,規格(文字入力):昼白色 電柱取付式 | 箇所 | 6 | | | | 単 5号 |
| 防犯灯設置(代ヶ崎浜A地区②) | 型式(文字入力):LED防犯灯 (10VA) ,規格(文字入力):昼白色 電柱取付式 | 箇所 | 6 | | | | 単 6号 |
| 防犯灯設置(代ヶ崎浜B地区①) | 型式(文字入力):LED防犯灯 (20VA) ,規格(文字入力):昼白色 電柱取付式 | 箇所 | 8 | | | | 単 7号 |
| 防犯灯設置(代ヶ崎浜B地区②) | 型式(文字入力):LED防犯灯 (10VA) ,規格(文字入力):昼白色 電柱取付式 | 箇所 | 17 | | | | 単 8号 |
| 仮設工 | | 式 | 1 | | | | |
| 交通管理工 | | 式 | 1 | | | | |

設計内訳書 (本01)

| 工事名 | 平成30年度 被災市街地復興土地区画整理事業防犯灯設置工事 | | | | 事業区分 工事区分 | 電気通信設備 電気設備 | |
|---------------|-------------------------------|----|----|----|--------------|----------------|-------|
| 工事区分・工種・種別・細別 | 規格 | 単位 | 数量 | 単価 | 金額 | 数量・金額増減 | 摘要 |
| 交通誘導警備員 | A | | | | | | 単 9号 |
| | | 人日 | | | | | |
| 交通誘導警備員 | B | | | | | | 単 10号 |
| | | 人日 | | | | | |
| 直接工事費 | | | | | | | |
| | | 式 | 1 | | | | |
| 共通仮設 | | | | | | | |
| | | 式 | 1 | | | | |
| 共通仮設費 (率計上) | | | | | | | |
| | | 式 | 1 | | | | |
| 純工事費 | | | | | | | |
| | | 式 | 1 | | | | |
| 現場管理費 | | | | | | | |
| | | 式 | 1 | | | | |
| 工事原価 | | | | | | | |
| | | 式 | 1 | | | | |
| 一般管理費等 | | | | | | | |
| | | 式 | 1 | | | | |
| 工事価格 | | | | | | | |
| | | 式 | 1 | | | | |
| 消費税額及び地方消費税額 | | | | | | | |
| | | 式 | 1 | | | | |
| 工事費計 | | | | | | | |
| | | 式 | 1 | | | | |
| | | | | | | | |

1次単価表

| | |
|--------|-------------------|
| 単価使用年月 | 2018.10 |
| 歩掛適用年月 | 2018.10 |
| 労務調整係数 | 1.000-00000 0.0 0 |

| 単 1号 | 名称・規格 | 型式(文字入力):LED防犯灯 (20VA) 、規格(文字入力):昼白色 電柱取付式 | 単位 | 箇所 | 単位数量 | 金額 | 単価 | 概要 |
|-------|-------------------------------------|---|----|----|------|----|----|-------|
| 名称・規格 | | 条件 | 単位 | 数量 | 単価 | 金額 | 概要 | |
| | 防犯灯設置(菖蒲田浜地区①) | 型式(文字入力):LED防犯灯 (20VA) 、規格(文字入力):昼白色 電柱取付式 | | | | 1 | | |
| | 照明器具取付 | 照明器具取付, 新設, 持込 | 台 | 1 | | | | 単 11号 |
| | LED道路照明器具 タイプ a(LEDモジュール、制御装置含む) | | 組 | 1 | | | | 20VA |
| | 硬質ビニル電線管 VE 22mm | | m | 8 | | | | |
| | 電線管カップ リンク (VE22) | | 個 | 1 | | | | |
| | 装柱金具 SFBT-10(ステンレスベルト) | | m | 6 | | | | |
| | 装柱金具 SLS-1(ステンレスベルト締付金具) | | 個 | 5 | | | | |
| | 自在バンド IBT-212 | | 個 | 1 | | | | |
| | 600Vビニル絶縁シースケーブル VV-F(F)2.0mm 2心 | | m | 10 | | | | |
| | 合計 | | | | | | | |
| | 単価 | | | | | | | 円/箇所 |
| | | | | | | | | |
| | | | | | | | | |

1次単価表

| | |
|--------|-------------------|
| 単価使用年月 | 2018.10 |
| 歩掛適用年月 | 2018.10 |
| 労務調整係数 | 1.000-00000 0.0 0 |

| 単 2号 | 名称・規格 | 型式(文字入力):LED防犯灯 (10VA) 、規格(文字入力):昼白色 電柱取付式 | 単位 | 箇所 | 単位数量 | 金額 | 単価 | 概要 |
|-------|-------------------------------------|---|----|----|------|----|----|-------|
| 名称・規格 | | 条件 | 単位 | 数量 | 単価 | 金額 | 概要 | |
| | 防犯灯設置(菖蒲田浜地区②) | 型式(文字入力):LED防犯灯 (10VA) 、規格(文字入力):昼白色 電柱取付式 | | | | | 1 | |
| | 照明器具取付 | 照明器具取付, 新設, 持込 | 台 | 1 | | | | 単 11号 |
| | LED道路照明器具 タイプb(LEDモジュール、制御装置含む) | | 組 | 1 | | | | 10VA |
| | 硬質ビニル電線管 VE 22mm | | m | 8 | | | | |
| | 電線管カップリング(VE22) | | 個 | 1 | | | | |
| | 装柱金具 SFBT-10(ステンレスベルト) | | m | 6 | | | | |
| | 装柱金具 SLS-1(ステンレスベルト締付金具) | | 個 | 5 | | | | |
| | 自在バンド IBT-212 | | 個 | 1 | | | | |
| | 600Vビニル絶縁シースケーブル VV-F(F)2.0mm 2心 | | m | 10 | | | | |
| | 合計 | | | | | | | |
| | 単価 | | | | | | | 円/箇所 |
| | | | | | | | | |
| | | | | | | | | |

1次単価表

| | |
|--------|-------------------|
| 単価使用年月 | 2018.10 |
| 歩掛適用年月 | 2018.10 |
| 労務調整係数 | 1.000-00000 0.0 0 |

| 単 3号 | 防犯灯設置(花渚浜地区①) | 型式(文字入力):LED防犯灯(20VA) 、規格(文字入力):昼白色 電柱取付式 | 単位 | 箇所 | 単位数量 | 1 | 単価 | |
|-------|-------------------------------------|--|----|----|------|----|----|-------|
| 名称・規格 | | 条件 | 単位 | 数量 | 単価 | 金額 | 摘要 | |
| | 照明器具取付 | 照明器具取付, 新設, 持込 | 台 | 1 | | | | 単 11号 |
| | LED道路照明器具 タイプ a(LEDモジュール、制御装置含む) | | 組 | 1 | | | | 20VA |
| | 硬質ビニル電線管 VE 22mm | | m | 8 | | | | |
| | 電線管カップ リンク (VE22) | | 個 | 1 | | | | |
| | 装柱金具 SFBT-10(ステンレスベルト) | | m | 6 | | | | |
| | 装柱金具 SLS-1(ステンレスベルト締付金具) | | 個 | 5 | | | | |
| | 自在バンド IBT-212 | | 個 | 1 | | | | |
| | 600Vビニル絶縁シースケーブル VV-F(F)2.0mm 2心 | | m | 10 | | | | |
| | 合計 | | | | | | | |
| | 単価 | | | | | | | 円/箇所 |
| | | | | | | | | |
| | | | | | | | | |

1次単価表

| | |
|--------|-------------------|
| 単価使用年月 | 2018.10 |
| 歩掛適用年月 | 2018.10 |
| 労務調整係数 | 1.000-00000 0.0 0 |

| 単 4号 | 防犯灯設置(花渚浜地区②) | 型式(文字入力):LED防犯灯(10VA) 、規格(文字入力):昼白色 電柱取付式 | 単位 | 箇所 | 単位数量 | 1 | 単価 | |
|-------|-------------------------------------|--|----|----|------|----|----|-------|
| 名称・規格 | | 条件 | 単位 | 数量 | 単価 | 金額 | 摘要 | |
| | 照明器具取付 | 照明器具取付, 新設, 持込 | 台 | 1 | | | | 単 11号 |
| | LED道路照明器具 タイプb(LEDモジュール、制御装置含む) | | 組 | 1 | | | | 10VA |
| | 硬質ビニル電線管 VE 22mm | | m | 8 | | | | |
| | 電線管カップリング(VE22) | | 個 | 1 | | | | |
| | 装柱金具 SFBT-10(ステンレスベルト) | | m | 6 | | | | |
| | 装柱金具 SLS-1(ステンレスベルト締付金具) | | 個 | 5 | | | | |
| | 自在バンド IBT-212 | | 個 | 1 | | | | |
| | 600Vビニル絶縁シースケーブル VV-F(F)2.0mm 2心 | | m | 10 | | | | |
| | 合計 | | | | | | | |
| | 単価 | | | | | | | 円/箇所 |
| | | | | | | | | |
| | | | | | | | | |

1次単価表

| | |
|--------|-------------------|
| 単価使用年月 | 2018.10 |
| 歩掛適用年月 | 2018.10 |
| 労務調整係数 | 1.000-00000 0.0 0 |

| 単 5号 | 防犯灯設置(代ヶ崎浜A地区①) | 型式(文字入力):LED防犯灯(20VA) 、規格(文字入力):昼白色 電柱取付式 | 単位 | 箇所 | 単位数量 | 1 | 単価 | |
|-------|-------------------------------------|--|----|----|------|----|----|-------|
| 名称・規格 | | 条件 | 単位 | 数量 | 単価 | 金額 | 摘要 | |
| | 照明器具取付 | 照明器具取付, 新設, 持込 | 台 | 1 | | | | 単 11号 |
| | LED道路照明器具 タイプa(LEDモジュール、制御装置含む) | | 組 | 1 | | | | 20VA |
| | 硬質ビニル電線管 VE 22mm | | m | 8 | | | | |
| | 電線管カップリンク®(VE22) | | 個 | 1 | | | | |
| | 装柱金具 SFBT-10(ステンレスベルト) | | m | 6 | | | | |
| | 装柱金具 SLS-1(ステンレスベルト締付金具) | | 個 | 5 | | | | |
| | 自在バンド IBT-212 | | 個 | 1 | | | | |
| | 600Vビニル絶縁シースケーブル VV-F(F)2.0mm 2心 | | m | 10 | | | | |
| | 合計 | | | | | | | |
| | 単価 | | | | | | | 円/箇所 |
| | | | | | | | | |
| | | | | | | | | |

1次単価表

| | |
|--------|-------------------|
| 単価使用年月 | 2018.10 |
| 歩掛適用年月 | 2018.10 |
| 労務調整係数 | 1.000-00000 0.0 0 |

| 単 6号 | 防犯灯設置(代ヶ崎浜A地区②) | 型式(文字入力):LED防犯灯(10VA) 、規格(文字入力):昼白色 電柱取付式 | 単位 | 箇所 | 単位数量 | 1 | 単価 | |
|-------|-------------------------------------|--|----|----|------|----|----|-------|
| 名称・規格 | | 条件 | 単位 | 数量 | 単価 | 金額 | 摘要 | |
| | 照明器具取付 | 照明器具取付, 新設, 持込 | 台 | 1 | | | | 単 11号 |
| | LED道路照明器具 タイプb(LEDモジュール、制御装置含む) | | 組 | 1 | | | | 10VA |
| | 硬質ビニル電線管 VE 22mm | | m | 8 | | | | |
| | 電線管カップリング(VE22) | | 個 | 1 | | | | |
| | 装柱金具 SFBT-10(ステンレスベルト) | | m | 6 | | | | |
| | 装柱金具 SLS-1(ステンレスベルト締付金具) | | 個 | 5 | | | | |
| | 自在バンド IBT-212 | | 個 | 1 | | | | |
| | 600Vビニル絶縁シースケーブル VV-F(F)2.0mm 2心 | | m | 10 | | | | |
| | 合計 | | | | | | | |
| | 単価 | | | | | | | 円/箇所 |
| | | | | | | | | |
| | | | | | | | | |

1次単価表

| | |
|--------|-------------------|
| 単価使用年月 | 2018.10 |
| 歩掛適用年月 | 2018.10 |
| 労務調整係数 | 1.000-00000 0.0 0 |

| 単 7号 | 防犯灯設置(代ヶ崎浜B地区①) | 型式(文字入力):LED防犯灯(20VA) 、規格(文字入力):昼白色 電柱取付式 | 単位 | 箇所 | 単位数量 | 1 | 単価 | |
|-------|-------------------------------------|--|----|----|------|----|----|-------|
| 名称・規格 | | 条件 | 単位 | 数量 | 単価 | 金額 | 摘要 | |
| | 照明器具取付 | 照明器具取付, 新設, 持込 | 台 | 1 | | | | 単 11号 |
| | LED道路照明器具 タイプ a(LEDモジュール、制御装置含む) | | 組 | 1 | | | | 20VA |
| | 硬質ビニル電線管 VE 22mm | | m | 8 | | | | |
| | 電線管カップ リンク (VE22) | | 個 | 1 | | | | |
| | 装柱金具 SFBT-10(ステンレスベルト) | | m | 6 | | | | |
| | 装柱金具 SLS-1(ステンレスベルト締付金具) | | 個 | 5 | | | | |
| | 自在バンド IBT-212 | | 個 | 1 | | | | |
| | 600Vビニル絶縁シースケーブル VV-F(F)2.0mm 2心 | | m | 10 | | | | |
| | 合計 | | | | | | | |
| | 単価 | | | | | | | 円/箇所 |
| | | | | | | | | |
| | | | | | | | | |

1次単価表

| | |
|--------|-------------------|
| 単価使用年月 | 2018.10 |
| 歩掛適用年月 | 2018.10 |
| 労務調整係数 | 1.000-00000 0.0 0 |

| 単 8号 | 防犯灯設置(代ヶ崎浜B地区②) | 型式(文字入力):LED防犯灯(10VA) 、規格(文字入力):昼白色 電柱取付式 | 単位 | 箇所 | 単位数量 | 1 | 単価 | |
|-------|-------------------------------------|--|----|----|------|----|----|-------|
| 名称・規格 | | 条件 | 単位 | 数量 | 単価 | 金額 | 摘要 | |
| | 照明器具取付 | 照明器具取付, 新設, 持込 | 台 | 1 | | | | 単 11号 |
| | LED道路照明器具 タイプb(LEDモジュール、制御装置含む) | | 組 | 1 | | | | 10VA |
| | 硬質ビニル電線管 VE 22mm | | m | 8 | | | | |
| | 電線管カップリング(VE22) | | 個 | 1 | | | | |
| | 装柱金具 SFBT-10(ステンレスベルト) | | m | 6 | | | | |
| | 装柱金具 SLS-1(ステンレスベルト締付金具) | | 個 | 5 | | | | |
| | 自在バンド IBT-212 | | 個 | 1 | | | | |
| | 600Vビニル絶縁シースケーブル VV-F(F)2.0mm 2心 | | m | 10 | | | | |
| | 合計 | | | | | | | |
| | 単価 | | | | | | | 円/箇所 |
| | | | | | | | | |
| | | | | | | | | |

1次単価表

| | |
|--------|-------------------|
| 単価使用年月 | 2018.10 |
| 歩掛適用年月 | 2018.10 |
| 労務調整係数 | 1.000-00000 0.0 0 |

| 単 9号 | 交通誘導警備員 | A | 単位 | 人日 | 単位数量 | 1 | 単価 | |
|-------|----------|----|----|----|------|----|----|-------|
| 名称・規格 | | 条件 | 単位 | 数量 | 単価 | 金額 | 摘要 | |
| | 交通誘導警備員A | | 人日 | | | | | 単 12号 |
| | 合計 | | | | | | | |
| | 単価 | | | | | | | 円/人日 |
| | | | | | | | | |

1次単価表

| | |
|--------|-------------------|
| 単価使用年月 | 2018.10 |
| 歩掛適用年月 | 2018.10 |
| 労務調整係数 | 1.000-00000 0.0 0 |

| 単 10号 | 交通誘導警備員 | B | 単位 | 人日 | 単位数量 | 1 | 単価 | |
|-------|----------|----|----|----|------|----|----|-------|
| 名称・規格 | | 条件 | 単位 | 数量 | 単価 | 金額 | 摘要 | |
| | 交通誘導警備員B | | 人日 | | | | | 単 13号 |
| | 合計 | | | | | | | |
| | 単価 | | | | | | | 円/人日 |
| | | | | | | | | |

2次単価表

| | |
|--------|-------------------|
| 単価使用年月 | 2018.10 |
| 歩掛適用年月 | 2018.10 |
| 労務調整係数 | 1.000-00000 0.0 0 |

| 単 11号 | 照明器具取付 | 照明器具取付, 新設, 持込 | 単位 | 台 | 単位数量 | 10 | 単価 | |
|-------|---|--|----|----|------|----|----|-----|
| 名称・規格 | | 条件 | 単位 | 数量 | 単価 | 金額 | 摘要 | |
| | 電工 | | 人 | | | | | |
| | 普通作業員 | | 人 | | | | | |
| | 高所作業車[トラック架装・伸縮フォーム]ハスクット型 12m×200kg×2名 | 0, 岩石工の割増対象にしない, 普通, 0時間, 交替制を適用しない, 0, しない, 0時間 | 時間 | | | | | |
| | 諸雑費(まるめ) | | 式 | 1 | | | | |
| | 合計 | | | | | | | |
| | 単価 | | | | | | | 円/台 |
| | | | | | | | | |
| | | | | | | | | |
2次単価表

| | |
|--------|-------------------|
| 単価使用年月 | 2018.10 |
| 歩掛適用年月 | 2018.10 |
| 労務調整係数 | 1.000-00000 0.0 0 |

| 単 12号 | 交通誘導警備員A | | 単位 | 人日 | 単位数量 | 1 | 単価 | |
|----------|----------|----|----|----|------|----|------|--|
| 名称・規格 | | 条件 | 単位 | 数量 | 単価 | 金額 | 摘要 | |
| 交通誘導警備員A | | | 人 | | | | | |
| 合計 | | | | | | | | |
| 単価 | | | | | | | 円/人日 | |
| | | | | | | | | |

2次単価表

| | |
|--------|-------------------|
| 単価使用年月 | 2018.10 |
| 歩掛適用年月 | 2018.10 |
| 労務調整係数 | 1.000-00000 0.0 0 |

| 単 13号 | 交通誘導警備員B | | 単位 | 人日 | 単位数量 | 1 | 単価 | |
|----------|----------|----|----|----|------|----|------|--|
| 名称・規格 | | 条件 | 単位 | 数量 | 単価 | 金額 | 摘要 | |
| 交通誘導警備員B | | | 人 | | | | | |
| 合計 | | | | | | | | |
| 単価 | | | | | | | 円/人日 | |
| | | | | | | | | |

－ 特記仕様書 －

施工条件明示書

| 工事番号 | 項目 | 工事名 | 平成30年度 | 被災市街地復興土地区画整理事業防犯灯設置工事 | 事務所名 | 宮城県七ヶ浜町 |
|------|--|---|---|--|---------|---------|
| 1 | 共通仕様書の適用 | 本工事は、宮城県土木部制定「共通仕様書」を適用するほか、本特記仕様書により施工するものとする。仕様書の記載内容の優先は、「特記仕様書」「共通特記仕様書」「共通仕様書」の順とする。 | | | | |
| 2 | 主任技術者及び監理技術者(以下、配置技術者という。)の配置 | | | | | |
| | (1) 現場施工に着手する日の指定 (配置技術者の配置要件の特例) ※平成25年4月1日以降適用「現場施工の着手日を指定した工事における配置技術者の配置要件の特例について」 | ○ある | 平成 年 月 日 (「3 工程関係」に条件がない場合は、期日以前の着手も可能) | | | |
| | | ○ない | ○ある | 請負者が着手日を選択出来る工事(フレックス工事) 契約日から○○日以内 土木工事共通特記仕様書第1編1-1-4によること | | |
| | | ○ない | ○ない | 請負者は、現場施工に着手する日の指定がない限り、原則として、契約書に定める工期の初日から30日以内に現場施工に着手しなければならない。(共通仕様書第1編共通編第1章総則1-1-8) | | |
| | | 上記現場施工に着手する日の前日までの期間において、工事準備等を含め工事現場が不稼働であることが明確な場合は、配置技術者の工事現場への専任は要しない。 出納局契約課ホームページ参照のこと。http://www.pref.miyagi.jp/keiyaku/kk50.htm | | | | |
| 3 | 工程関係 | | | | | |
| | (1) 関連工事による施工時期の調整 | ○ある | ○ない | 被災市街地復興土地区画整理事業公共整備工事(七ヶ浜B地区) 電柱支障移転完了後 | | |
| | (2) 施工時期による制限 | ○ある | ○ない | | | |
| | (3) 関係機関等との協議の未成立 | ○ある | ○ない | 電力柱/電話柱への設置申請 | | |
| | (4) 関係機関等との協議結果、特定条件の付加 | ○ある | ○ない | | | |
| 4 | 公害対策関係 | | | | | |
| | (1) 施工方法、機械施設、作業時間等の制限 | ○ある | ○ない | | | |
| 5 | 安全対策関係 | | | | | |
| | (1) 交通安全施設等の指定 | ○ある | ○ない | 施工時は交通誘導員を配置すること。 | | |
| | (2) 占用埋設物との近接工事による 施工方法、作業時間の制限 | ○ある | ○ない | | | |
| 6 | 排水工関係 | | | | | |
| | (1) 濁水、湧水処理のための特別な対策の必要性 | ○ある | ○ない | | | |
| 7 | 建設副産物対策関係 | | | | | |
| | (1) 共通事項 | 下記の処理・処分は設計積算上の条件明示であり、処理施設を指定するものではない。なお、下記によらない場合は、監督職員と協議すること。また、処理・処分に先立ち処分場等の受入れの可否を確認すること。なお、廃棄物の処理に当たっては「廃棄物の処理及び清掃に関する法律」を遵守すること(環境省または循環型社会推進課のHPを参照)。 | | | | |
| | | | | 処理・処分場所 | 処理・処分方法 | 距離 |
| | | | | | | 制限時間 |
| | | 工事現場内及び工事現場で再利用する場合は、施工管理及び契約方法等について、施工計画打合せ時に監督職員と協議すること。 | | | | |
| | (2) 建設発生土 | ○ある | ○ない | | km | 時 分 ~ 分 |
| | (3) 建設発生土以外の 建設副産物 | 処理・処分 | ○ある | ○ない | | 時 分 ~ 分 |
| | | コンクリート塊 | ○ある | ○ない | km | 時 分 ~ 分 |
| | | アスファルト塊 | ○ある | ○ない | km | 時 分 ~ 分 |
| | | 建設発生木材 | ○ある | ○ない | km | 時 分 ~ 分 |
| | | 建設汚泥 | ○ある | ○ない | km | 時 分 ~ 分 |
| | | その他(塵ブラ) | ○ある | ○ない | km | 時 分 ~ 分 |
| | (4) 再生材の利用 | ○ある | ○ない | 種類・数量 | | 時 分 ~ 分 |
| 8 | 工事現場のイメージアップ | | | | | |
| | | ○ある | ○ない | 内容 イメージアップの具体的な実施内容、実施期間については、施工計画書に明記し、監督職員と協議すること。 | | |
| 9 | 品質証明 | | | | | |
| | (1) 品質証明書および施工プロセス品質確認 チェックリストの対象 | ○ある | ○ない | 請負工事費が、1億5千万円以上の工事および発注者が必要と認める工事。 土木工事共通特記仕様書第3編1-1-9および品質証明実施要領によること。 | | |
| | (2) 施工プロセス品質確認チェックリストの対象 | ○ある | ○ない | 上記に該当せず、請負工事費が1億円以上の工事。 土木工事共通特記仕様書第3編1-1-9および品質証明実施要領によること。 | | |
| 10 | 標準的な設計図書による発注方式 | | | | | |
| | | ○ある | ○ない | 土木工事共通特記仕様書第3編1-1-14によること。 | | |
| 11 | 資材関係 | | | | | |
| | (1) 生コンクリート | 生コンクリートの使用に当たっては、「宮城県生コンクリート品質管理監査会議」が交付する「品質管理監査合格証」を有する工場の製品、又は同等以上の品質管理を行っていることが認められる工場の製品を使用すること。 | | | | |
| | (2) 購入土 | 購入土を使用する場合は、材料承諾時に「採石法第33条による採取計画認可書の写し」、又は「砂利採取法第16条の採取計画認可書の写し」を提出すること。 | | | | |
| | (3) 宮城県グリーン製品の利用 「宮城県グリーン製品」利用推進指針によること。 「宮城県グリーン製品」を使用した場合は、請負者は環境政策課HPより「チェックリスト」をダウンロードし、使用材料や数量等を入力後、工事完了後に監督職員に提出(電子メール)すること。 | 必須 | 1.植生基盤材等、視線誘導標、型枠用合板は、原則として宮城県グリーン製品を用いること。 | | | |
| | | ○ある | ○ない | 2.盛土材、埋戻し材 | | |
| | | ○ある | ○ない | 3.その他() | | |
| | | ○ある | ○ない | 4.その他() | | |
| | (4) 現場吹付法砕工 | 吹付モルタルにおける圧縮強度の規格値は、18N/mm2以上とする。 | | | | |
| 12 | その他 | | | | | |
| | (1) 舗装の下請制限について | ○ある | ○ない | 土木工事共通特記仕様書第1編1-1-3によること。 | | |
| | (2) 「ダンプ土砂運搬等下請を行う工事における 工事費内訳調査」の対象の有無 | ○ある | ○ない | 本工事は「ダンプ土砂運搬等下請を行う工事における工事費内訳調査」の対象工事であり、請負者は、調査票等に必要事項を正確に記入し発注者に提出する他、ダンプ土砂運搬等下請負契約に関する関係書類を提出すること。 請負者が本工事の一部について下請契約を締結する場合には、請負者は、当該工事の受注者(当該下請工事の一部に係る二次以降の下請負人を含む)も同様の義務を負う旨を周知すること。 | | |
| | (3) 三者会議の対象の有無 | ○ある | ○ない | 本工事は、工事着手前等に当該工事の発注者、施工者、詳細設計等を担当した設計者が参加して、設計図書と現場の整合性の確認及び設計意図の伝達等を行う「三者会議」を設置する対象工事である。 土木工事共通特記仕様書第3編1-1-5によること。 | | |
| | (4) 貸与資料の有無 | ○ある | ○ない | 本仕様書によるもののほか工事施工に関して必要な資料として工事契約後下記の資料を貸与する。 貸与資料() | | |
| | (5) 発注者支援(工事監督支援業務)対象の有無 | ○ある | ○ない | 工事監督支援業務の受注者が現場監督支援する場合、工事請負者に対し「工事打合せ簿」により担当技術者(所属会社等名・氏名)の通知を行うこと。 | | |
| | (6) 工事写真の電子化の対象の有無 | ○ある | ○ない | 本工事の工事写真の作成は、原則として、デジタル写真管理情報基準(案)に基づき電子とすること。ただし、予定価格が8,000万円未満の場合は、監督員との協議により、従来の紙による作成も認めることとする。 | | |
| | (7) 工事実績情報システム(CORINS)登録 | 請負者は、工事請負代金額が500万円以上の工事について、工事実績情報サービス(CORINS)に基づき、受注・変更・完成・訂正時に工事実績情報として「工事カルテ」を作成し登録申請を行うこと。 | | | | |
| | (8) 工事書類の簡素化の試行について | ○ある | ○ない | 1. 本工事は、工事書類の簡素化を目的とした試行対象工事である。 2. 「宮城県土木部における工事書類簡素化一覧表」に基づき実施するものとする。また、工事打合簿、材料確認書、段階確認書、立会願、夜間・休日作業届の書類を提出については、電子メール活用を基本とする。 3. これらに定められていない場合は、監督職員と協議するものとする。 | | |

東日本大震災に伴う特例制度

| 項目 | 条件 | 内容 | 施行方法 | 備考 |
|--|--|--|--|----|
| 13 積算基準及び設計単価の適用期日 | | | | |
| (1) 積算基準及び設計単価の適用について | ◎ある ○ない | 積算基準及び設計単価は公告日の前月の基準及び単価としている。 | | |
| (2) 工事請負契約締結後における設計単価の変更 | ◎ある ○ない | 本工事は、当初工事請負契約締結後において、契約日を基準日として設計単価の設計変更を行うこととする。なお、設計変更の対象は、資材単価・労務単価及び機械単価等の設計単価とする。 | | |
| 14 被災地以外からの労働者確保に要する間接費の設計変更の運用 | | | | |
| (1) 労働者確保に関する積算方法の試行工事 | ◎ある ○ない | <p>1 本工事は、「共通仮設費(率分)のうち宮繕費」及び「現場管理費のうち労務管理費」の下記に示す費用(以下「実績変更対象間接費」という。))について、契約締結後、労働者確保に要する方策に変更が生じ、宮城県土木部においては土木工事標準積算基準(宮城県土木部)に基づく金額相当では適正な工事の実施が困難になった場合は、実績変更対象間接費の支出実績を踏まえて最終積算変更時点で設計変更する「労働者確保に関する積算方法の工事」である。</p> <p>宮繕費:労働者送迎費、宿泊費、借上費 労務管理費:募集及び解散に要する費用、貸金以外の食料、通勤等に要する費用</p> <p>2 本工事は、予定価格の算出の基礎とした設計額(宮城県土木部においては、土木工事標準積算基準に基づき算出した額)における実績変更対象間接費の割合は次のとおりである。</p> <p>1) 共通仮設費(率分)に占める実績変更対象間接費(労働者送迎費、宿泊費、借上費)の割合: 0.00% 2) 現場管理費に占める実績変更対象間接費(募集及び解散に要する費用、貸金以外の食料、0.00%通勤等に要する費用)の割合:</p> <p>3 受注者は、実績変更対象間接費の支出実績を踏まえて設計変更を希望する場合は、実績変更対象間接費に係る費用の内訳を記載した「労働者確保に係る実績報告書(様式1)」及び実績変更対象間接費について実際に支払った全ての証明書類(領収書、領収書の出ないものは金額の適切性を証明する金額計算書など。)を監督員に提出し、設計変更の内容について協議するものとする。</p> <p>4 受注者の責めによる工事工程の遅れ等受注者の責めによる増加費用については、設計変更の対象としない。</p> <p>5 発注者は、実績変更対象間接費の支出実績を踏まえて設計変更する場合、受注者が実績変更対象間接費について実際に支払った額のうち証明書類において確認された費用から、宮城県土木部においては土木工事標準積算基準(宮城県土木部)に基づき算出した額における実績変更対象間接費を差し引いた費用を加算して算出する。なお、全ての証明書類の提出がない場合であっても、提出された証明書類をもって設計変更を行うものとする。</p> <p>6 受注者から提出された資料に虚偽の申告があった場合については、法的措置及び入札参加資格制限等の措置を行う場合がある。</p> <p>7 受注者は、実績変更対象間接費にかかる設計変更について疑義が生じた場合は、監督員と協議するものとする。</p> | | |
| (2) 労働者宿舍設置に関する積算方法の試行工事 | ◎ある ○ない | 本工事は、「労働者宿舍設置に関する試行要領」(以下試行要領)の対象工事である。労働者宿舍の設置を希望する場合には、「試行要領」に基づき監督職員と事前に協議すること。 | | |
| 15 遠隔地からの建設資材調達に係る設計変更 | | | | |
| (1) 遠隔地からの建設資材調達に係る設計変更 | ◎ある ○ない | <p>下記の建設資材は、通常地域内から調達することを想定しているが、安定的な確保を図るために、当該調達地域以外から調達せざるを得ない場合には、事前に監督職員と協議するものとする。また、購入費及び輸送費に要した費用については、証明書類(契約書及び納品書等)を添付するものとする。なお、添付する証明書類(契約書及び納品書等)は原本を提示(写しの提出)とし、受注者名、納品者名、使用資材名、規格・形状、使用(納品)日、使用(納品)数量等が記載されている物を監督員に提出し、その費用について設計変更することとする。</p> <p>購入費の対象は、生コンクリート、アスファルト合材・石材等(山砂、砕石、捨石、被覆石等)とする。 輸送費の対象は、仮設材(鋼矢板等)とする。</p> | <p>受注者は、購入費及び輸送費を変更したい場合は、「工事打合せ簿」に次の事項を記載し発注者に提出し協議するものとする。</p> <p>1 地域内及び基地に、建設資材がないことを証明する資料(打合せメモ等) 2 遠隔地から購入及び輸送する建設資材の名称・規格及び製造・生産工場の名称(使用材料の建設資材名及び規格・形状等の証明資料「品質証明書」) 3 遠隔地から建設資材を購入及び輸送する理由 4 製造・生産工場を選定した理由 5 見積もり書 6 その他、必要と思われる事項</p> | |
| 16 施工箇所が点在する工事の間接費の積算 | | | | |
| (1) 施工箇所が点在する工事積算方法の試行の対象工事 | ◎ある ○ない | 本工事は、施工箇所が点在する工事であり、共通仮設費及び現場管理費について標準積算と施工実態に乖離が考えられるため、「○○地区(施工箇所○○、○○)、△△地区(施工箇所○○)、□□地区(施工箇所○○)」(以下、対象地区という)ごとに共通仮設費及び現場管理費を算出する「施工箇所が点在する工事積算方法の試行」の対象工事である。 | 本工事における共通仮設費の金額は、対象地区毎に算出した共通仮設費を合計した金額とする。また、現場管理費の金額も同様に、対象地区毎に算出した現場管理費を合計した金額とする。なお、共通仮設費率及び現場管理費率の補正(大都市、施工地域等)については、対象地区毎に設定する。 | |
| 17 その他 | | | | |
| (1) 機械損料の補正について | ◎ある ○ない | 本工事で使用するブルドーザ(リッパ装置付きブルドーザを除く)、バックホウ、ダンプトラック(建設専用ダンプトラックを除く)については運転1時間(日)当たりの損料に105/100を乗じている。 | | |
| (2) 土砂等建設資材を供給元で引取する場合の積算の取扱い | ◎ある ○ない | ・本工事の施工において、調達(購入)する予定の○○の設計単価は、現場持込価格(単価)としている。ただし、契約後、施工計画に基づき、○○の調達条件について異なる場合は、監督職員と協議すること。 ・資材搬入において、標準作業以外の作業(現場外の仮置き等)が生じる場合は、監督職員と協議すること。 | | |
| (3) 東日本大震災の復旧・復興事業等における積算方法等に関する試行について | ◎ある ○ない | <p>間接工事費(共通仮設費及び現場管理費)について、工事量の増大による資材やダンプトラック等の不足による作業効率の低下等により現場の実支出が増大し、積算基準による積算と乖離が生じていることが確認されたため、積算基準書等により各工種区分に従って対象額ごとに求めた共通仮設費率及び現場管理費率に、それぞれ以下の補正係数を乗じている。</p> <p>補正係数 共通仮設費:1.5 現場管理費:1.2</p> | | |
| * 条件欄に◎あると記入した場合は内容、施工方法等を記入すること。 | | | | |
| 特記事項 | | | | |
| 1 追加事項1 | | | | |
| (1) 追加 | 本工事は設計図書に従い施工するが、設計図書に明示していない事項で工事の性質上当然必要なものは、工事監督員と協議の上施工すること。 | | | |
| (2) 追加 | 関係官庁へ許認可申請、報告、届出等の必要がある場合には監督員との協議の上資料作成等速やかに行うこと。 | | | |
| (3) 追加 | 設計図書の訂正又は変更等において、監督員の必要とする書類を作成すること。 | | | |
| (4) 追加 | 請負者は、工事完了後においても都市計画法に基づく工事完了検査に立会うこととし、万が一補正指示を受けた場合においては、請負者負担により速やかに補正工事を行う。 | | | |
| (5) 追加 | その他必要な事項は、本町と請負者の協議の上決定するものとする。 | | | |
| (6) 追加 | 条件を満たす場合は、現場代理人の業務を認める。 | | | |

平成 30 年度被災市街地復興土地区画整理事業防犯灯設置工事 特記仕様書

1. 概要

(1) 適用範囲

本特記仕様書は、東日本大震災復興交付金を財源とし、七ヶ浜町（以下「甲」という。）が発注する、平成 30 年度被災市街地復興土地区画整理事業防犯灯設置工事（以下「本工事」という。）について、必要事項を定めるものとする。

(2) 工事目的

本工事は、東日本大震災で壊滅的な被害を受けた菖蒲田浜地区、花渕浜地区、代ヶ崎浜 A 地区、代ヶ崎浜 B 地区において、被災市街地復興土地区画整理事業（以下「区画整理」という。）による市街地整備にあわせ、区画整理区域内（4 地区）における防犯環境の整備と歩行者通行の安全確保を図ることを目的とする。

(3) 工事内容

区画整理区域内（4 地区）における既設及び新設予定の電柱に LED 防犯灯の設置をおこなう。

(4) 工事場所

七ヶ浜町菖蒲田浜 花渕浜 代ヶ崎浜 地内

(5) 工事期限

契約日の翌日から平成 31 年 3 月 29 日まで

2. 設置基準・仕様等

(1) 調査・計画

受注者（以下「乙」という。）は本工事の内容・主旨を把握した上で区域内全ての現地調査を実施し、施工計画書及び材料承諾書を作成し甲へ提出するものとする。

調査では以下の項目を調査するとともに、現地の既設防犯灯の設置状況が分かる写真を撮影すること。調査結果については位置図及び調書を作成し甲へ提出すること。

- ①防犯灯設置の有無及び予定位置の確認
- ②設置方法の確認（電柱共架・単独柱・その他）
- ③電柱種類の確認（電力・NTT・地区・その他）
- ④電柱番号の確認（共架柱の場合は両者とも確認）

- ⑤既存防犯灯の種別（LED 灯・蛍光灯・水銀灯・その他）
- ⑥既存防犯灯の設置高さ（目視で概ねの高さ）
- ⑦その他調査項目については、調査実施前に甲と乙で協議の上決定すること。

（２）設置方法

甲が設置する防犯灯は、原則として電力柱、又は電話柱へ共架するものとする。設置前に東北電力(株)塩釜電力センター、又は(株)NTT 東日本 - 東北宮城支店に対して乙より設置申請を行う。設置申請手数料は乙の負担とする。

ただし、設置しようとする箇所に設置に適した電力柱等がない場合は、事前に乙より甲に対し協議を行い、必要に応じて自立した鋼製ポールにより設置するものとする。

（３）設置器具の構造基準

適合 LED 防犯灯は以下の構造を備えなければならない。

- ①LED 専用設計された昼白色系 LED モジュールを光源とした器具（従来の蛍光灯等の器具にランプ型 LED を取り付けたものは除く。）であること。
- ②1 灯式 LED 防犯灯とする。
- ③周囲の明るさに応じて電源を切り替える電子式自動点滅器付を有するもの、又はそれと同様の機能を内蔵するものとする。
- ④屋外環境での使用に耐えることができる構造とすること。
- ⑤器具取付部は、腐食及び振動を考慮した材質とすること。
- ⑥器具はワイヤーなどによる落下防止の対策を講じること。
- ⑦器具の眩しき等に関する住民からの要望に対応できるよう、アームの角度可変、遮光板等の取付けなどにより調整が可能であること。

（４）設置器具の性能基準

適合 LED 防犯灯は以下の性能を有するものでなければならない。

- ①使用電力量が 10VA を超え 20VA 以下のものとする。
- ②防水及び防塵の浸入に対する保護等級は、IP44 以上とする。
- ③概ね 15 年（設計寿命 6 万時間相当）の耐用年数を有すること。
- ④電波障害の発生を抑制するため、次の表の基準を満たすものであること。

| 項目 | 基準値 | |
|--------|---------------|---------|
| | 周波数範囲 | 限度値 |
| 雑音端子電圧 | 526.5kHz～5MHz | 56dB 以下 |
| | 5MHz～30MHz | 60dB 以下 |
| 雑音電力 | 30MHz～300MHz | 55dB 以下 |

- ⑤落雷による故障を低減するために、電源線と筐体との間に 15KV のサージ電圧を加えても故

障がなく、再使用が可能であること。

⑥RBSS（優良防犯機器認定制度）適合認定を受けたものであること。

（５）適用基準及び規格

この基準の規定によるもののほか、以下の基準及び規格に示す必要性能を満たすこと。
ただし、基準及び規定事項に関し重複する項目がある場合は本基準を優先する。

- ①電気用品安全法（昭和 36 年法律第 234 号）
- ②電気設備に関する技術基準を定める省令（平成 9 年通商産業省令第 52 号）
- ③JIS C8105-1^{：2010} 「照明器具 - 第 1 部：安全要求事項通則」
- ④JIS C8105-2-3^{：2011} 「照明器具 - 第 2 - 3 部：道路及び街路照明器具に関する
安全性要求事項」
- ⑤JIS C8105-3^{：2011} 「照明器具 - 第 3 部：性能要求事項通則」
- ⑥JIS C8152-1^{：2012} 「照明用白色発光ダイオード（LED）の測光方法」 - 第 1 部
LED パッケージ
- ⑦JIS C8152-2^{：2012} 「照明用白色発光ダイオード（LED）の測光方法」 - 第 2 部
LED モジュール及び LED ライトエンジン
- ⑧JIS C8153^{：2009} 「LED モジュール様制御装置 - 性能要求事項」
- ⑦JIS C8154^{：2009} 「一般照明用 LED モジュール - 安全仕様」
- ⑧JIS C8155^{：2009} 「一般照明用 LED モジュール - 性能要求事項」
- ⑨JIEG-001^{：2013} 照明学会 技術指針「照明設計の保守率と保守計画」第 3 版
- ⑩公害対策ガイドライン 「街路灯照明器具のガイド」 環境省 平成 18 年 12 月改訂
- ⑪市街地整備地区における防犯灯設置基準等 セケ浜町総務課防災対策室 平成 26 年 3 月作成


（６）設置場所等

- ①区画整理区域内の一定以上の明るさを保つことができる場所への設置とする。
 - ②設置高さは、原則として 4.5m 以上とする。（※1） ただし、第 3 種普通道路にあつては、
地形の状況やその他特別の理由によりやむを得ない場合においては、4.0m まで縮小できるものとする。
 - ③設置間隔は、概ね 20m とする。 ただし、設計図面を優先とする。
 - ④①から③までの条件を満たす複数箇所において、いずれを廃しても、その他の箇所の条件が
満たされる場合、公共施設の出入口等の公共性の高い箇所または交差点等の安全上の効果が
高い箇所への設置を優先する。
 - ⑤その他、周囲の建築物、道路形状等の影響で十分な効果が得られない箇所については、①か
ら④までの条件によらず、設置することができるものとする。
- （※1）道路構造令第 12 条で示す建築限界によるもの。

○防犯灯設置基準の概要（考え方）

- ① 町が整備する市街地整備地区（被災市街地復興土地地区画整備事業、防災集団移転促進事業、災害公営住宅整備事業）が一定以上の明るさを保つことができる場所への設置とする。
- ② 設置高さは、原則として4.5m以上とする。
- ③ 設置間隔は、概ね25mを基本とする。
- ④ 新たに整備する団地では、各区画の出入口に対し少なくとも25m以内に一灯を設置する。
- ⑤ アクセス道路内にあつては、設置間隔を30m以上40m程度とする。
- ⑥ ①から⑤までの条件を満たす複数箇所において、いずれを廃しても、その他の箇所の条件が満たされる場合、公共施設の出入口等の公共性の高い箇所または交差点等の安全上の効果が高い箇所への設置を優先とする。

<防犯灯の設置イメージ>

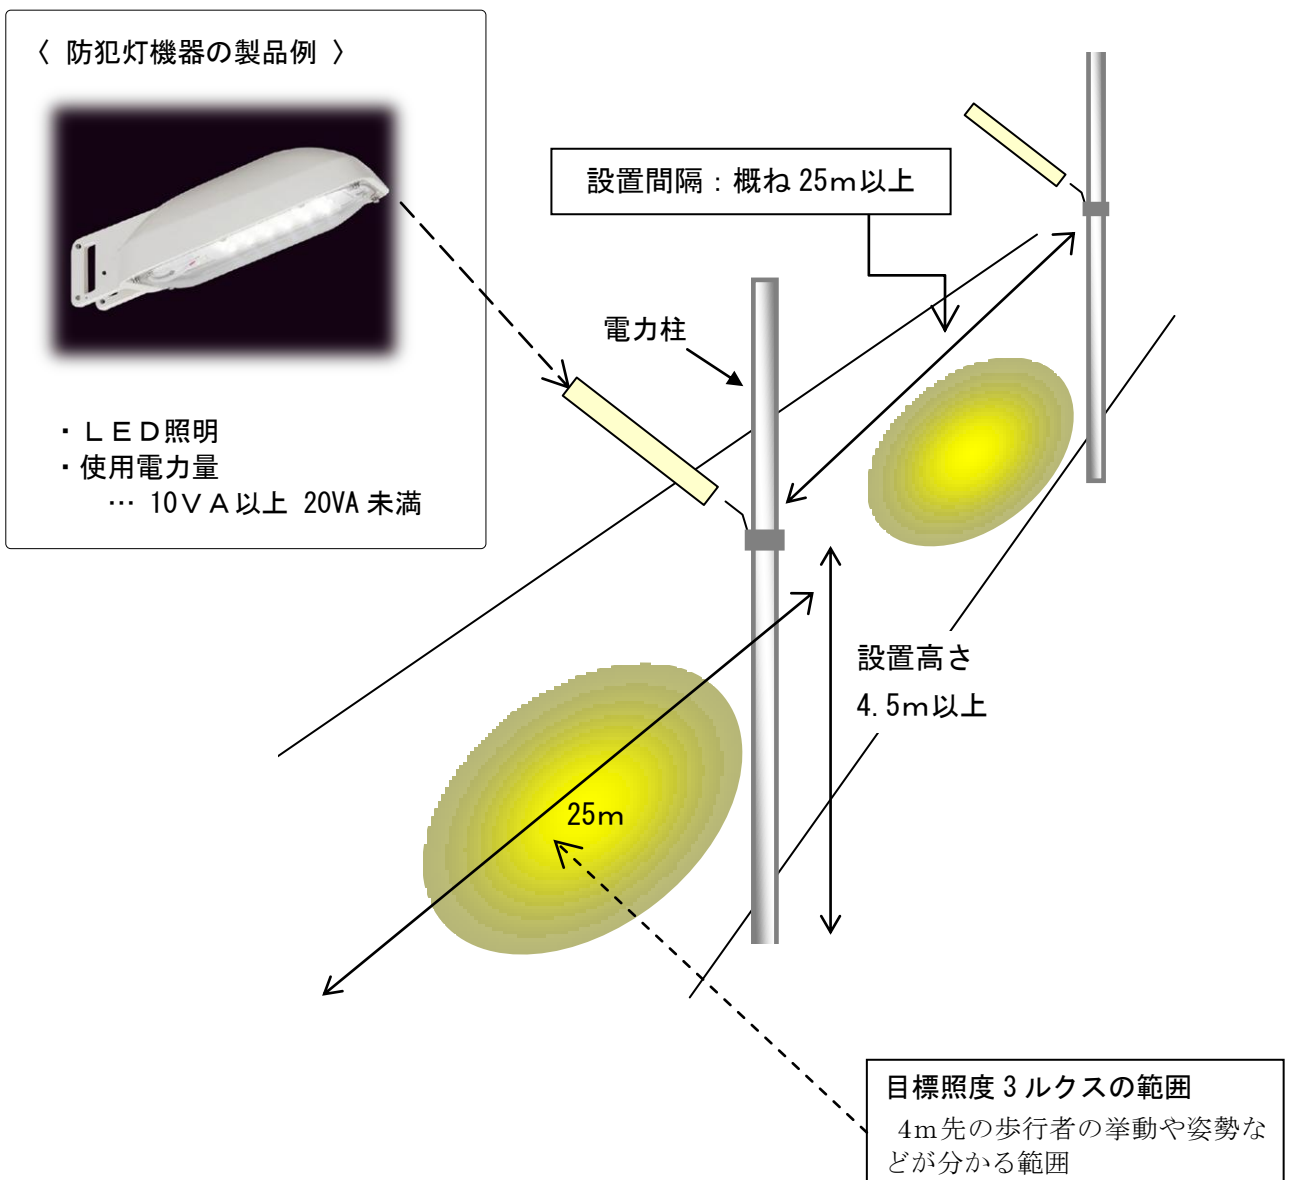

位置図



S=1:20,000



| | | | |
|---------|-----------------------------------|----|---|
| 工事番号 | 七復第18-334号 | | |
| 施工地名 | 七ヶ浜町菖蒲田浜・花洲浜・代ヶ崎浜 地内 | | |
| 工事名 | 平成30年度 被災市街地復興土地区画整理事業 防犯灯設置工事 | | |
| 図面名 | 位置図 | | |
| 縮尺 | 1:20,000 | 図番 | 1 |
| 宮城県七ヶ浜町 | | | |


被災市街地復興土地区画整理事業地区
防犯灯設置箇所図

菖蒲田浜地区

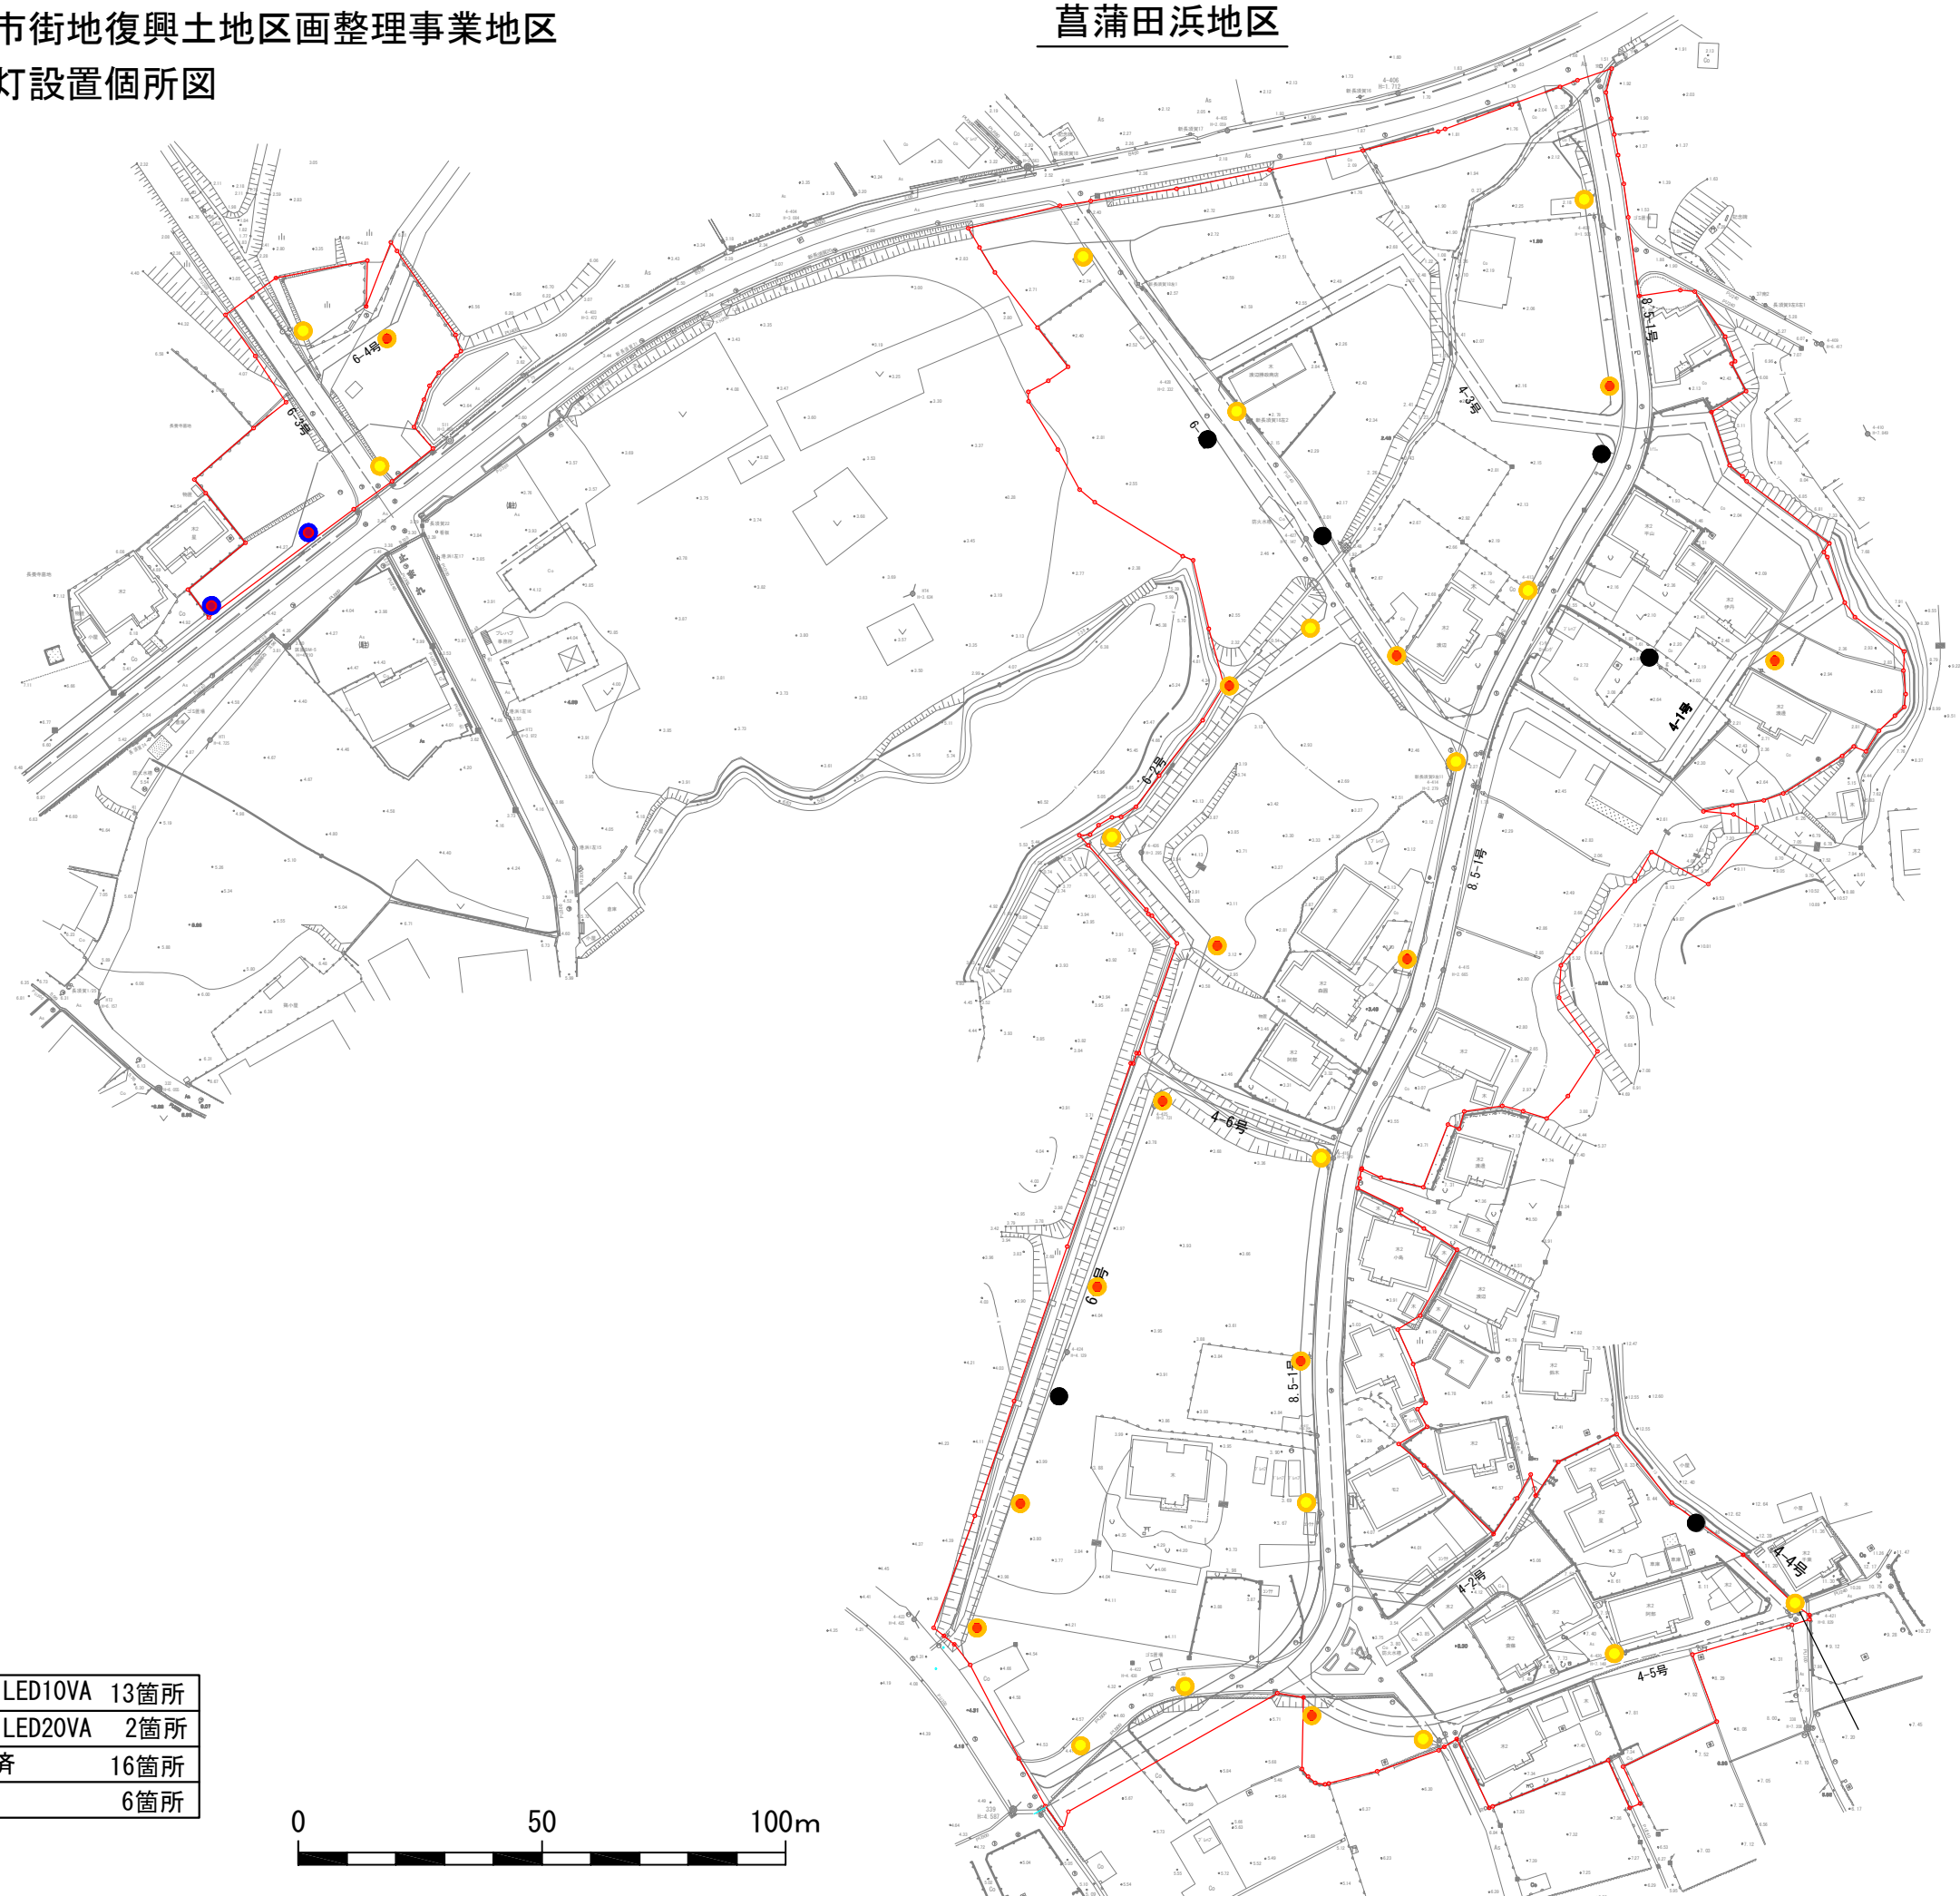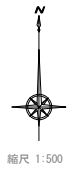

凡例

| | | |
|--|---------------|------|
| | 防犯灯設置 LED10VA | 13箇所 |
| | 防犯灯設置 LED20VA | 2箇所 |
| | 防犯灯設置済 | 16箇所 |
| | 電柱 | 6箇所 |

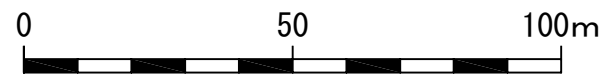


| | | | |
|---------|-----------------------------------|----|---|
| 工事番号 | 七復第18-334号 | | |
| 施工地名 | 七ヶ浜町菖蒲田浜・花淵浜・代ヶ崎浜 地内 | | |
| 工事名 | 平成30年度 被災市街地復興土地区画整理事業 防犯灯設置工事 | | |
| 図面名 | 菖蒲田浜地区平面図 | | |
| 縮尺 | Free | 図番 | 2 |
| 宮城県七ヶ浜町 | | | |

花洲浜地区


S=1:2000

被災市街地復興土地地区画整理事業地区
防犯灯設置箇所図

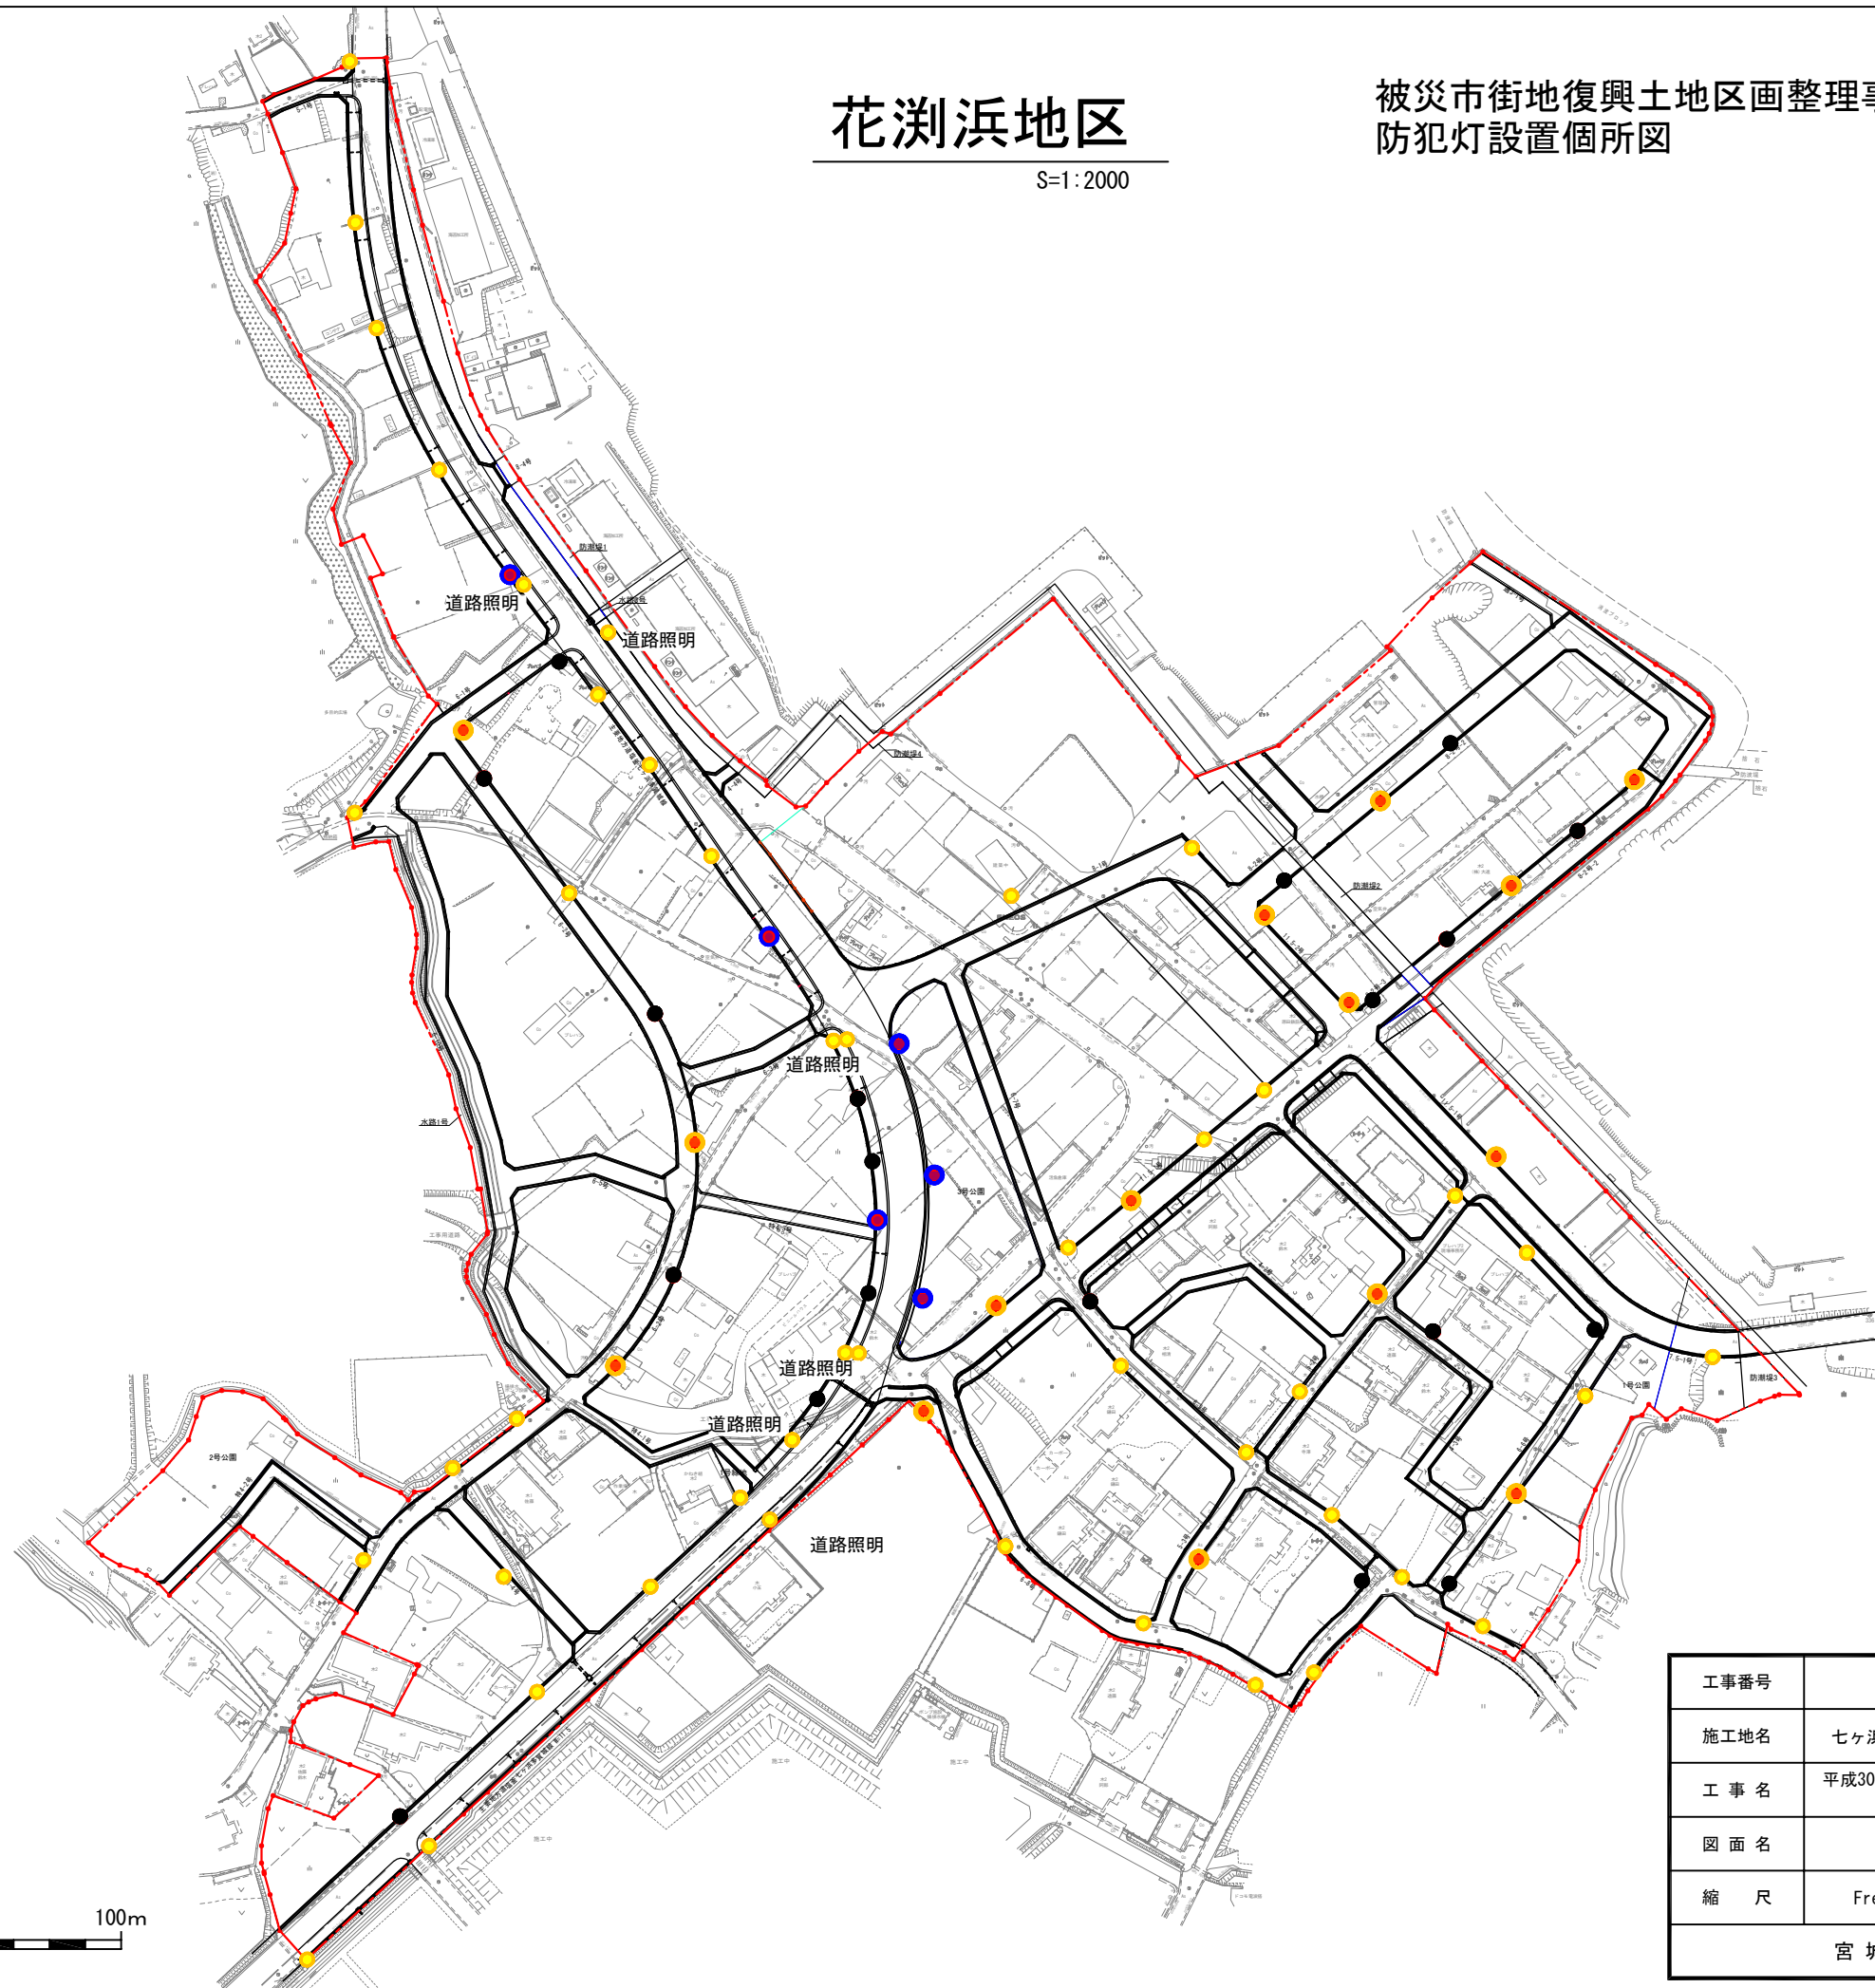


凡例

| | | |
|---|---------------|------|
| ● | 防犯灯設置 LED10VA | 15箇所 |
| ● | 防犯灯設置 LED20VA | 6箇所 |
| ● | 防犯灯設置済 | 39箇所 |
| ● | 電柱 | 19箇所 |

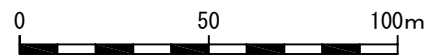


| | | | |
|---------|------------------------------------|----|---|
| 工事番号 | 七復第18-334号 | | |
| 施工地名 | 七ヶ浜町菖蒲田浜・花洲浜・代ヶ崎浜 地内 | | |
| 工事名 | 平成30年度 被災市街地復興土地地区画整理事業 防犯灯設置工事 | | |
| 図面名 | 花洲浜地区平面図 | | |
| 縮尺 | Free | 図番 | 3 |
| 宮城県七ヶ浜町 | | | |

被災市街地復興土地区画整理事業地区
防犯灯設置箇所図

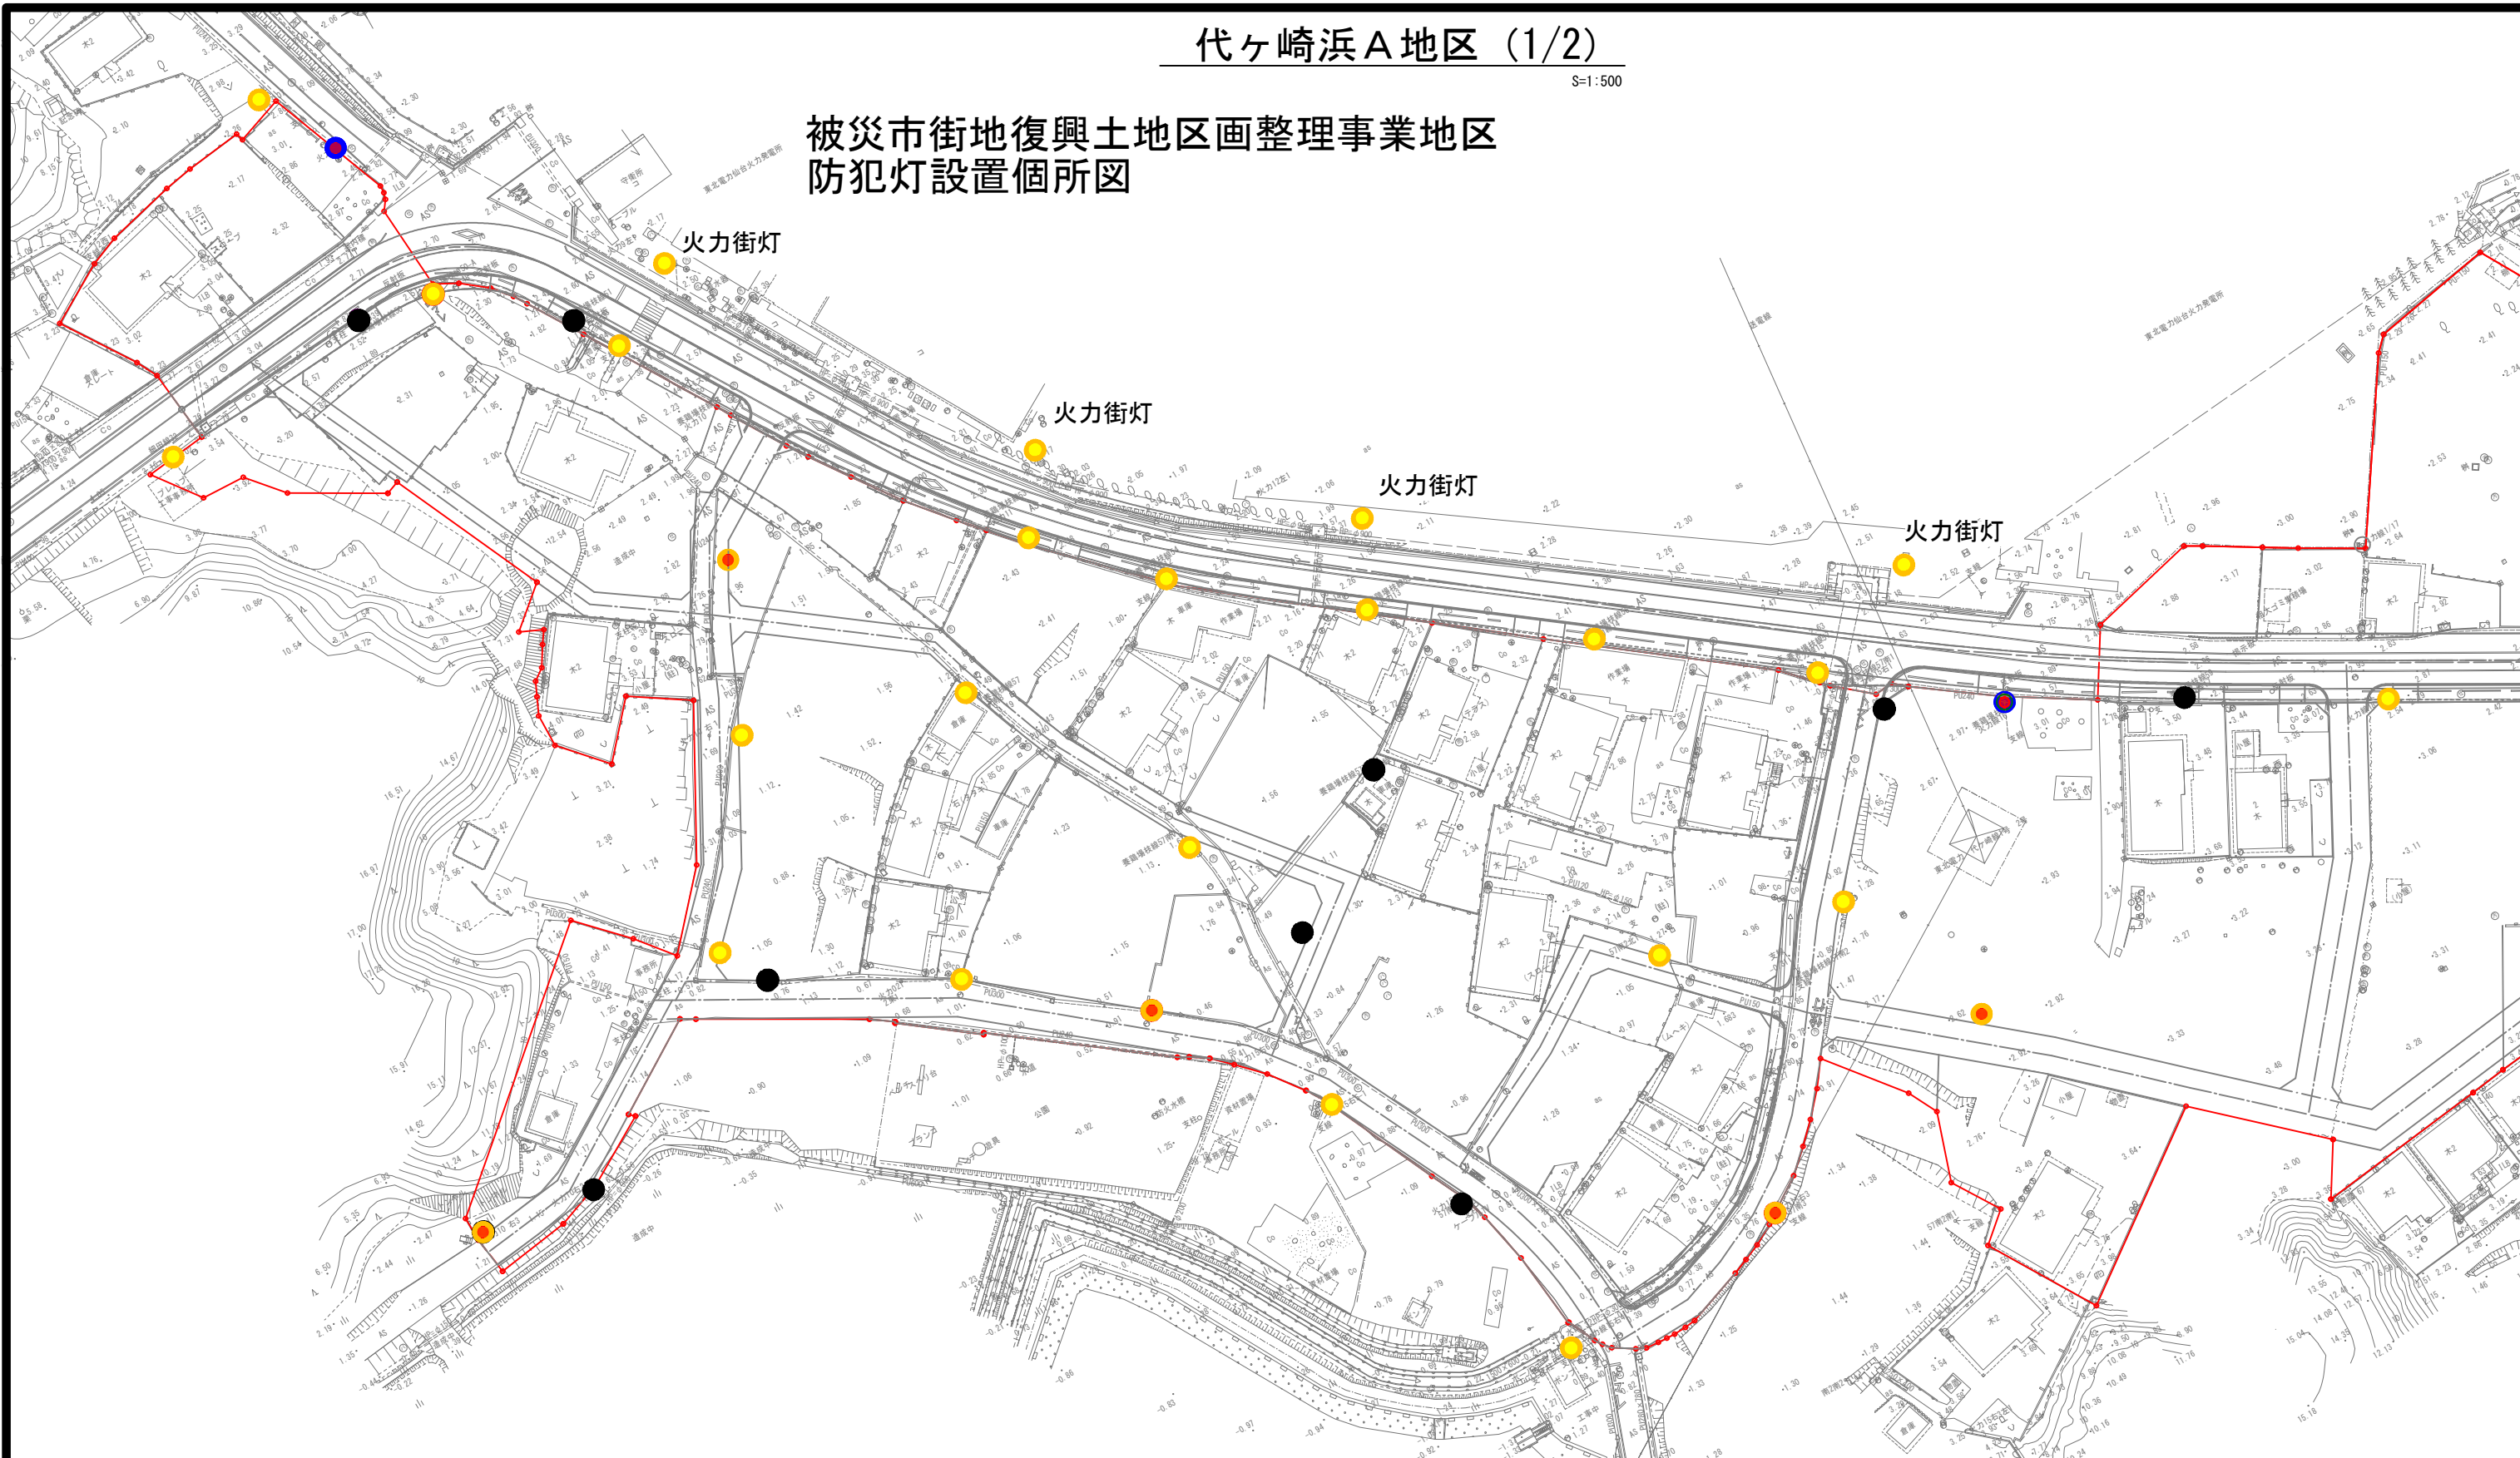


凡例

| | | |
|--|---------------|------|
| | 防犯灯設置 LED10VA | 6箇所 |
| | 防犯灯設置 LED20VA | 6箇所 |
| | 防犯灯設置済 | 25箇所 |
| | 電柱 | 18箇所 |

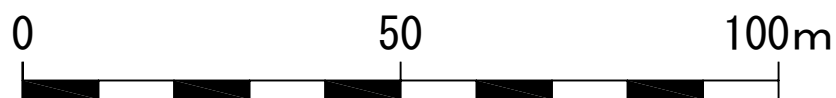


| | | | |
|---------|-----------------------------------|----|---|
| 工事番号 | 七復第18-334号 | | |
| 施工地名 | 七ヶ浜町菖蒲田浜・花洲浜・代ヶ崎浜 地内 | | |
| 工事名 | 平成30年度 被災市街地復興土地区画整理事業 防犯灯設置工事 | | |
| 図面名 | 代ヶ崎浜A地区平面図 (1/2) | | |
| 縮尺 | Free | 図番 | 4 |
| 宮城県七ヶ浜町 | | | |

被災市街地復興土地地区画整理事業地区
防犯灯設置箇所図

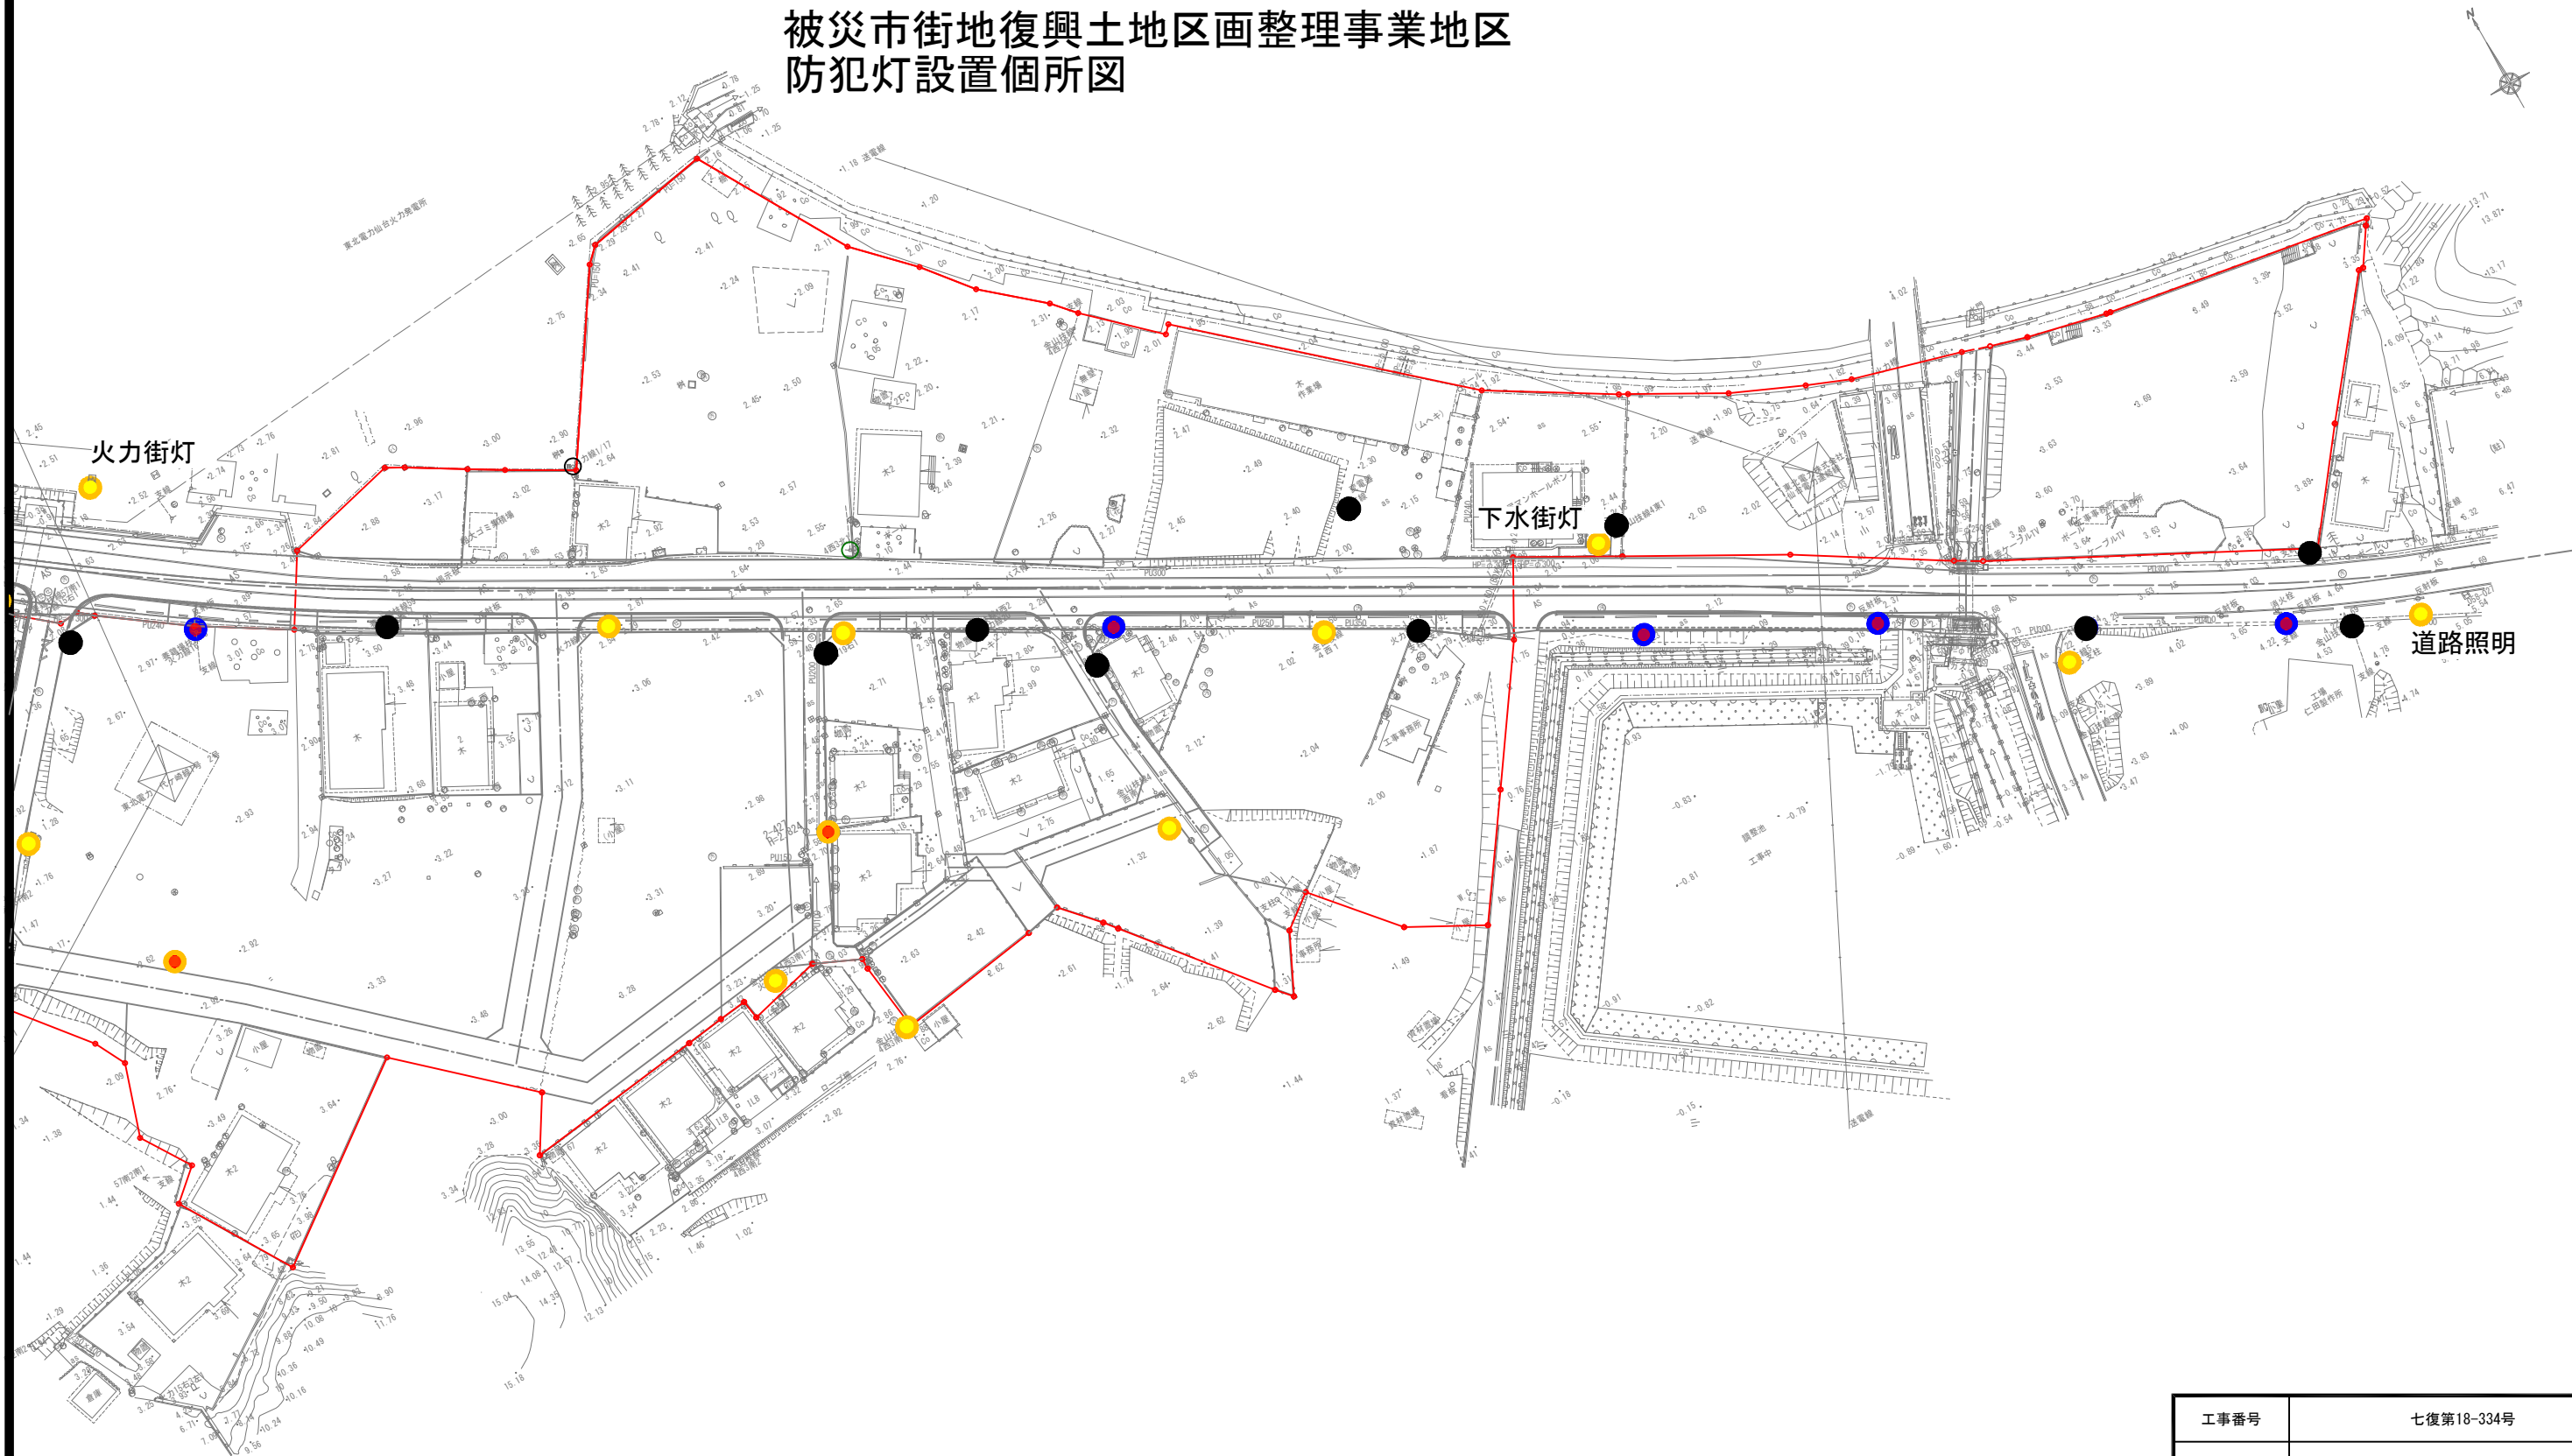

凡例

| | | |
|---------------------------------------|---------------|------|
| ● | 防犯灯設置 LED10VA | 6箇所 |
| ● | 防犯灯設置 LED20VA | 6箇所 |
| ● | 防犯灯設置済 | 25箇所 |
| ● | 電柱 | 18箇所 |

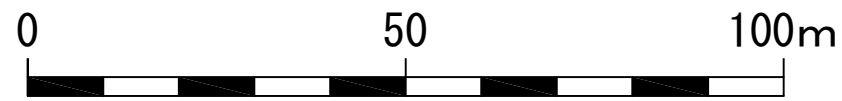


| | | | |
|---------|------------------------------------|----|---|
| 工事番号 | 七復第18-334号 | | |
| 施工地名 | 七ヶ浜町菖蒲田浜・花淵浜・代ヶ崎浜 地内 | | |
| 工事名 | 平成30年度 被災市街地復興土地地区画整理事業 防犯灯設置工事 | | |
| 図面名 | 代ヶ崎浜A地区平面図 (2/2) | | |
| 縮尺 | Free | 図番 | 5 |
| 宮城県七ヶ浜町 | | | |

代ヶ崎浜B地区

被災市街地復興土地区画整理事業地区

防犯灯設置箇所図

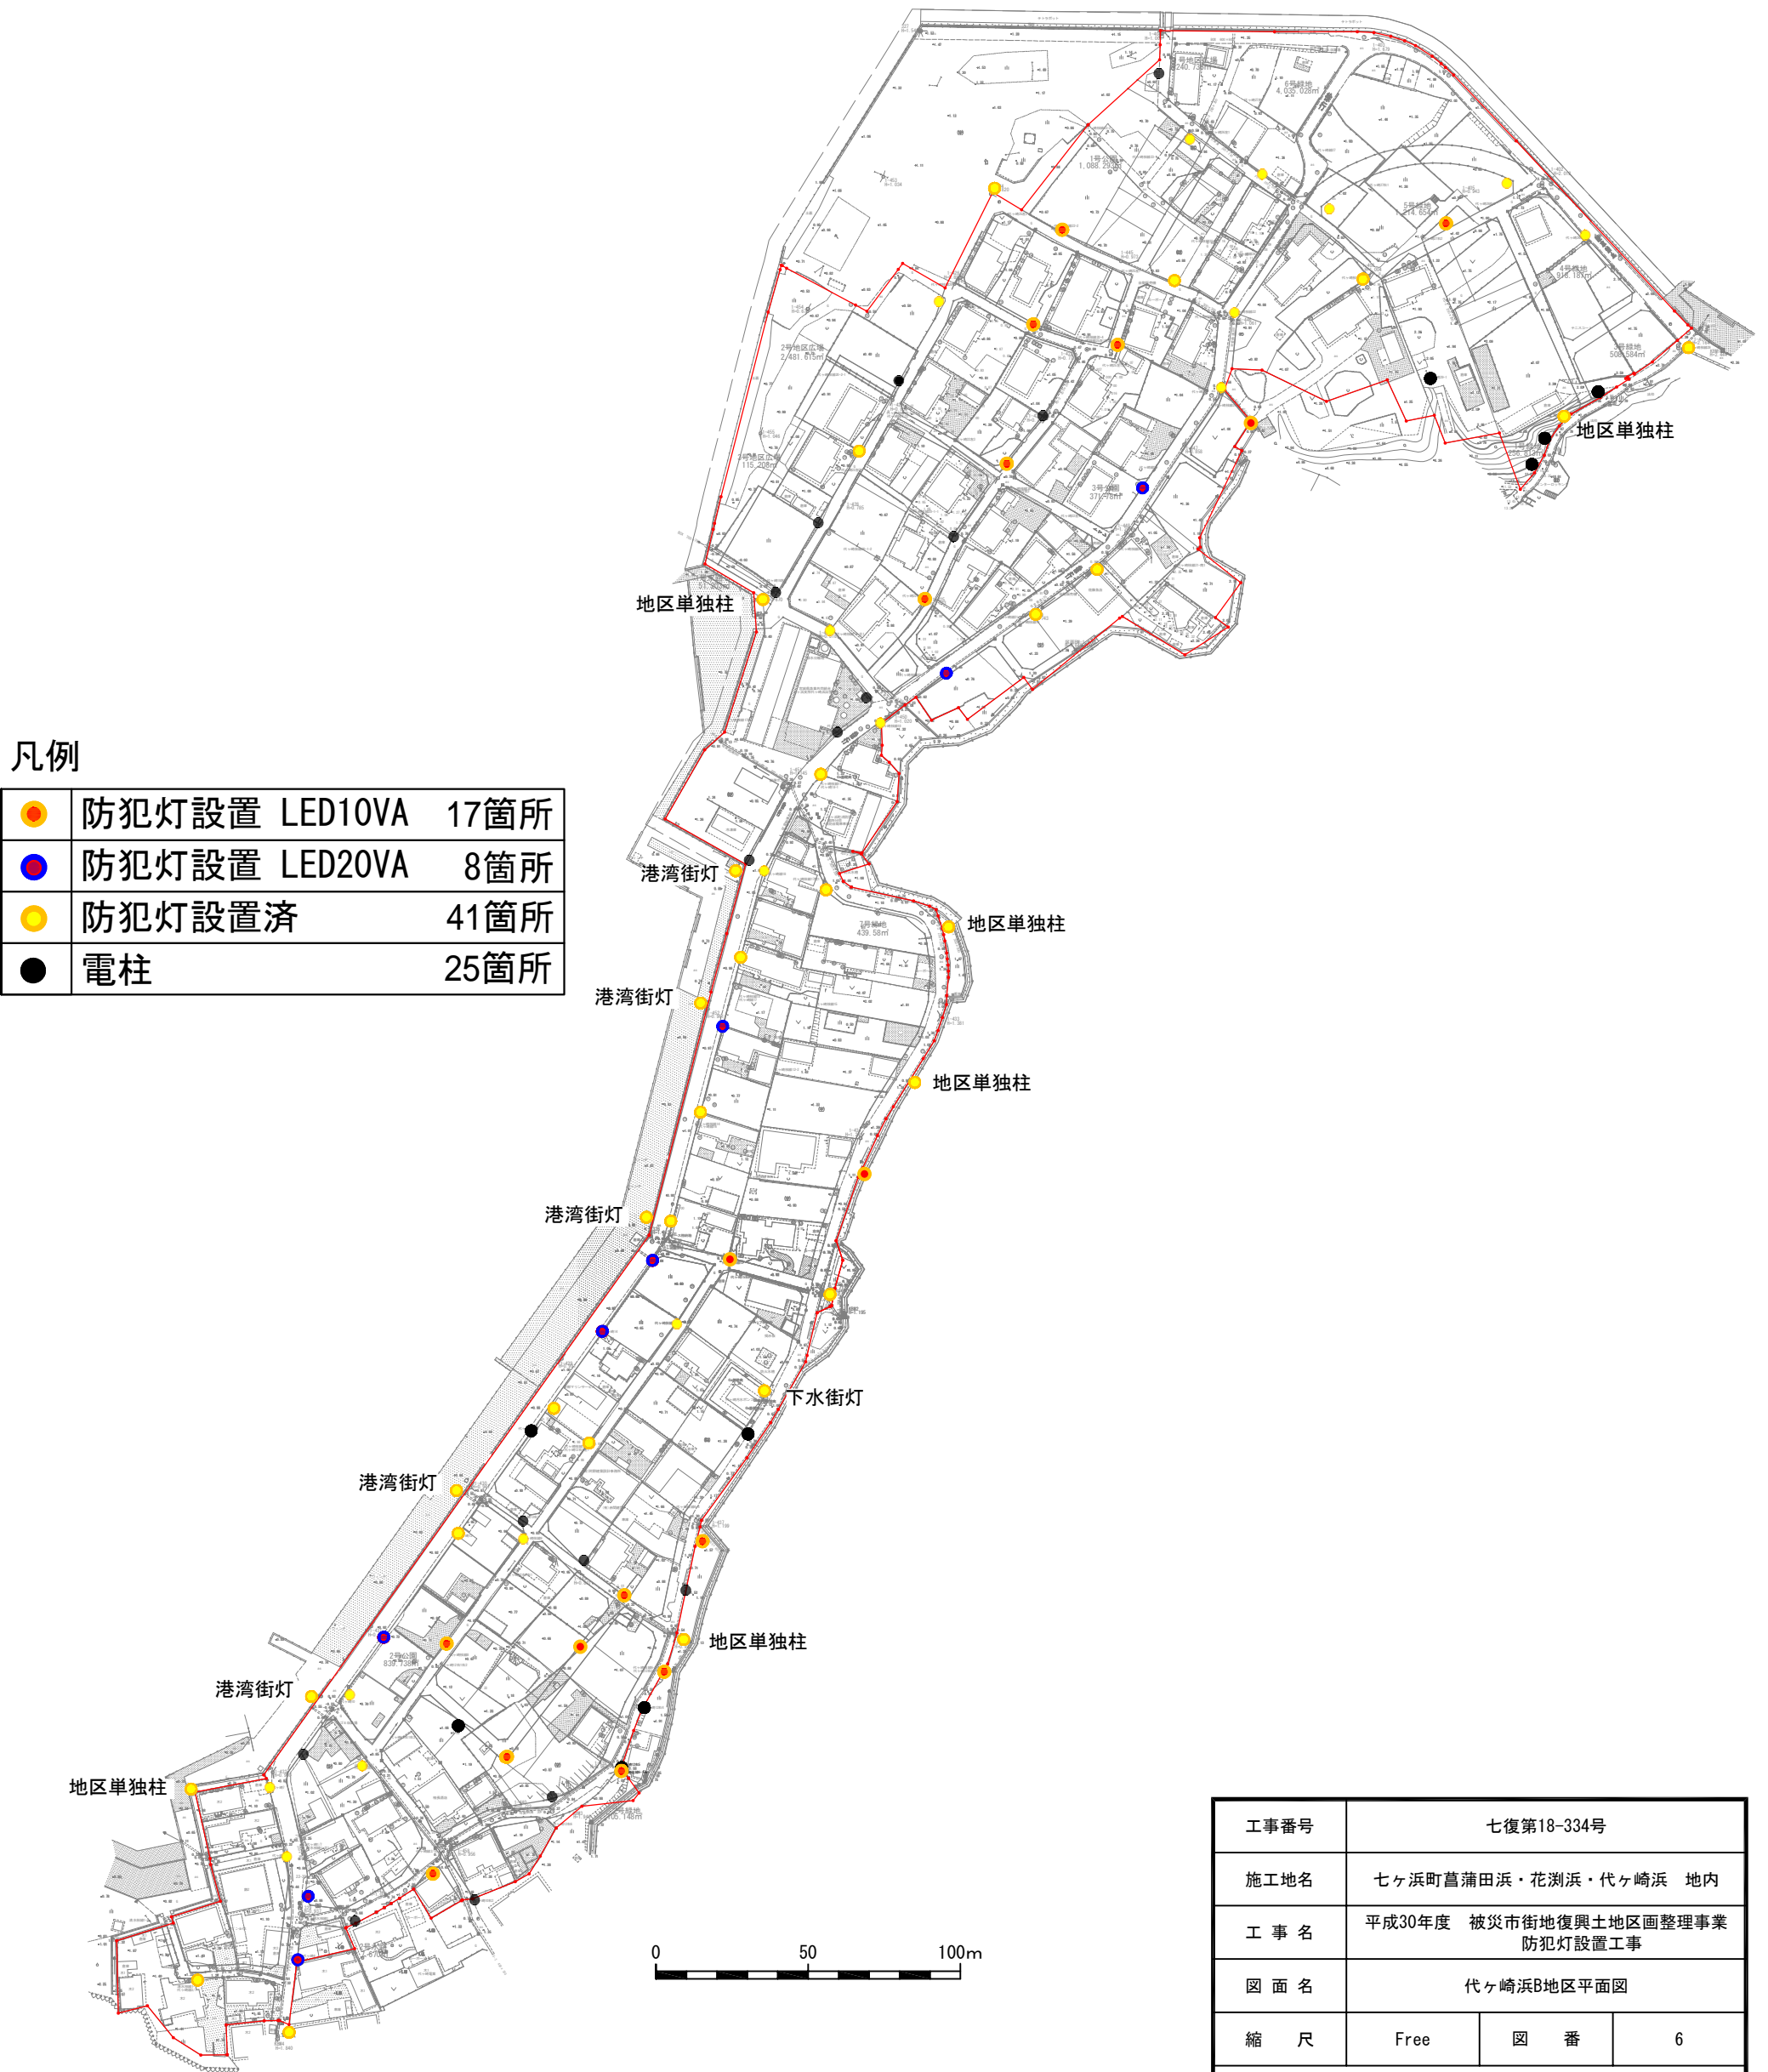

凡例

| | | |
|---|---------------|------|
| ● | 防犯灯設置 LED10VA | 17箇所 |
| ● | 防犯灯設置 LED20VA | 8箇所 |
| ● | 防犯灯設置済 | 41箇所 |
| ● | 電柱 | 25箇所 |

| | | | |
|---------|-----------------------------------|----|---|
| 工事番号 | 七復第18-334号 | | |
| 施工地名 | 七ヶ浜町菖蒲田浜・花洲浜・代ヶ崎浜 地内 | | |
| 工事名 | 平成30年度 被災市街地復興土地区画整理事業 防犯灯設置工事 | | |
| 図面名 | 代ヶ崎浜B地区平面図 | | |
| 縮尺 | Free | 図番 | 6 |
| 宮城県七ヶ浜町 | | | |